

# 平面図

S=1/500



+

+

標準断面図

S=1:100

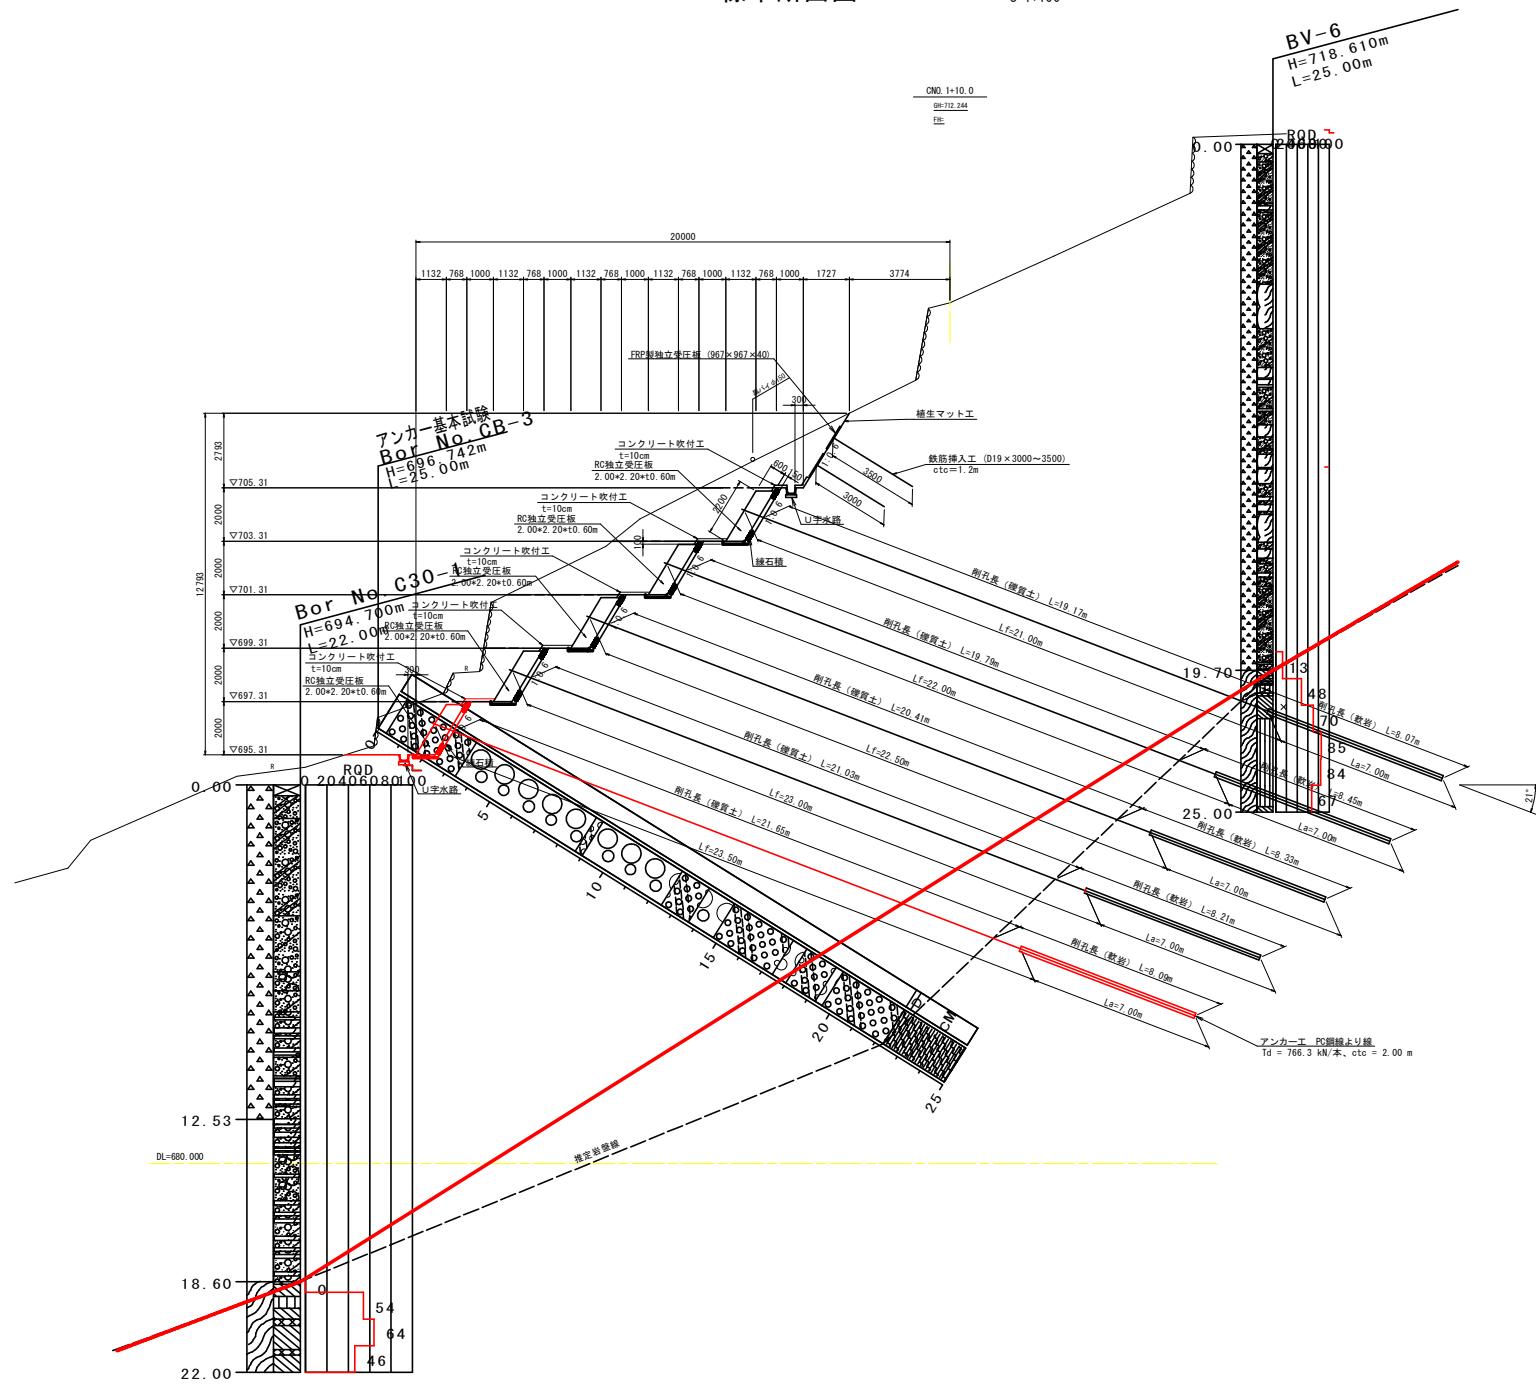


実施設計図面

工事名	R7三丁 東山地すべり 三・山城栗山斜面対策工事		
路線名等	栗山地すべり防止区域		
工事箇所	三好市山城町栗山		
図面名	標準断面図		
縮尺	1 / 100	図面番号	2 / 24
会社名			
事業者名	徳島県西部統合県民局県土整備部(三好)		

横断図(1)

S=1/100

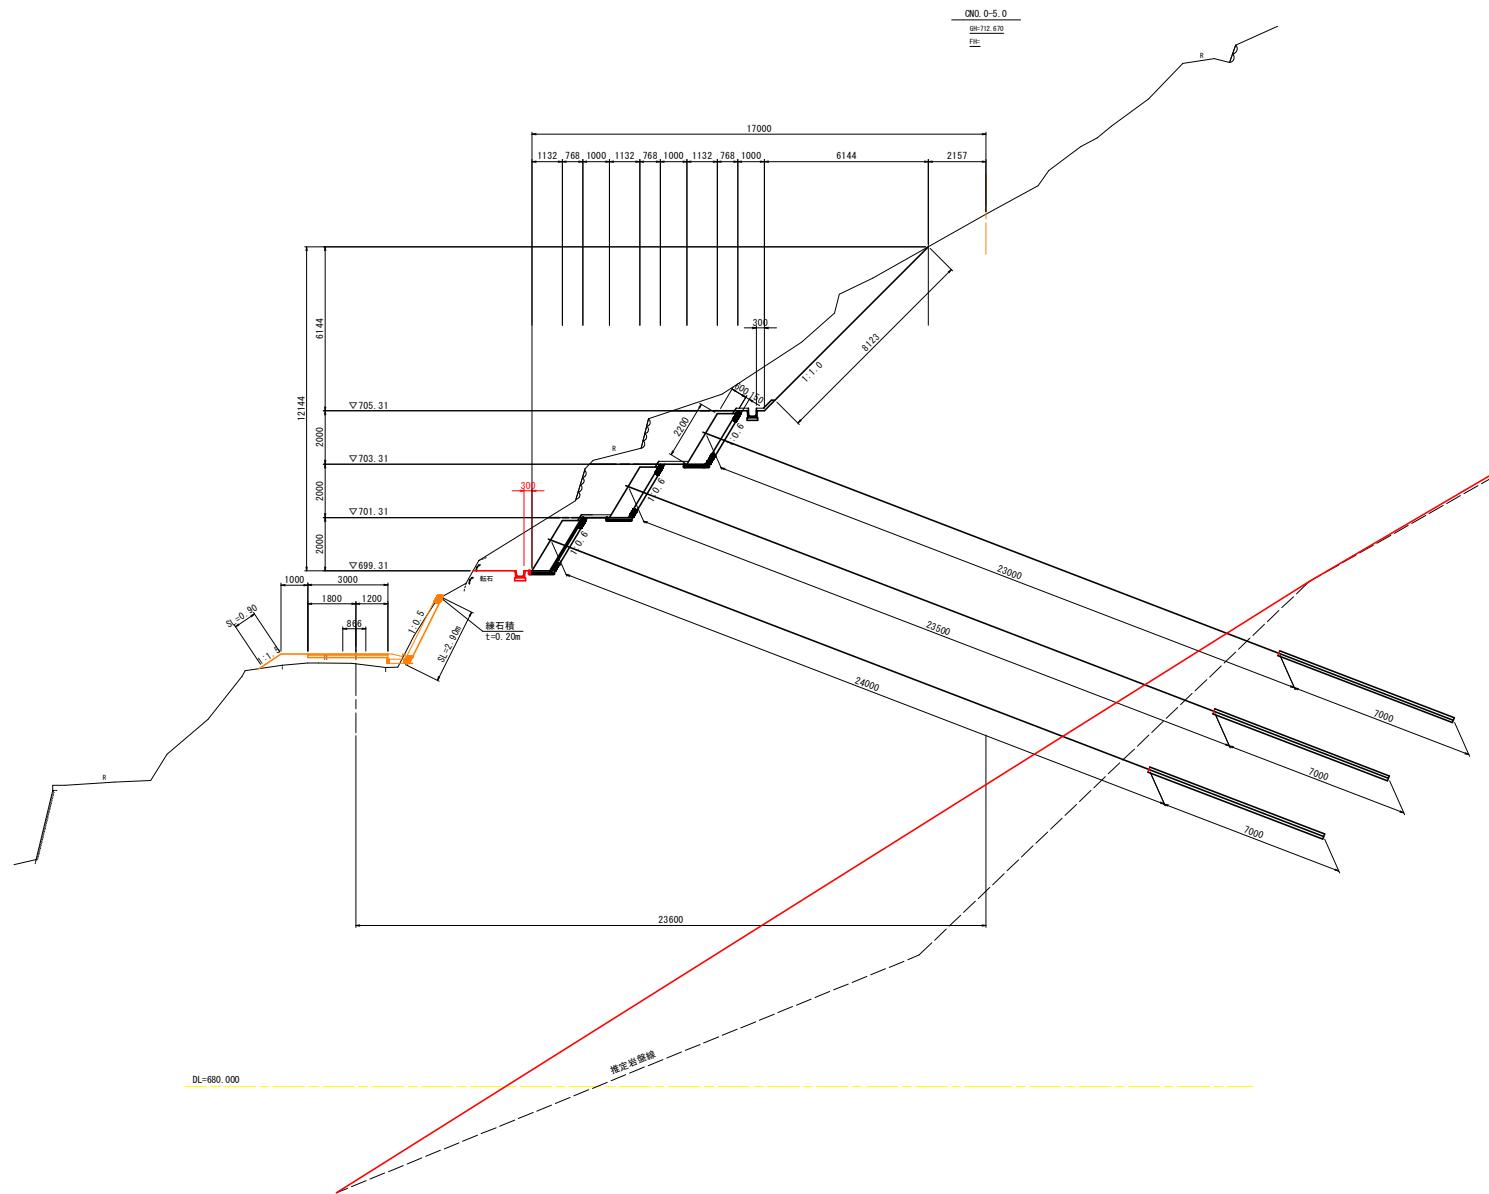


ONO-0-5							
工種	種別	細別	規格	数量		規格	
土工	掘削工	片切掘削	土砂	8.4		6段目	
				6.8		5段目	
				5.6		4段目	
				5.0		3段目	
				-		2段目	
				-		1段目	

法面整形工 8.

実施設計図面			
工事名	R73三土 葦山地すべり 三・山城栗山斜面対策工事		
路線名等	栗山地すべり防止区域		
工事箇所	三好市山城町栗山		
図面名	横断図(1)		
縮尺	1/100	図面番号	3 / 24
会社名			
事業者名	徳島県西部総合県民局県土整備部(三好)		

横断図(2)

S=1/100

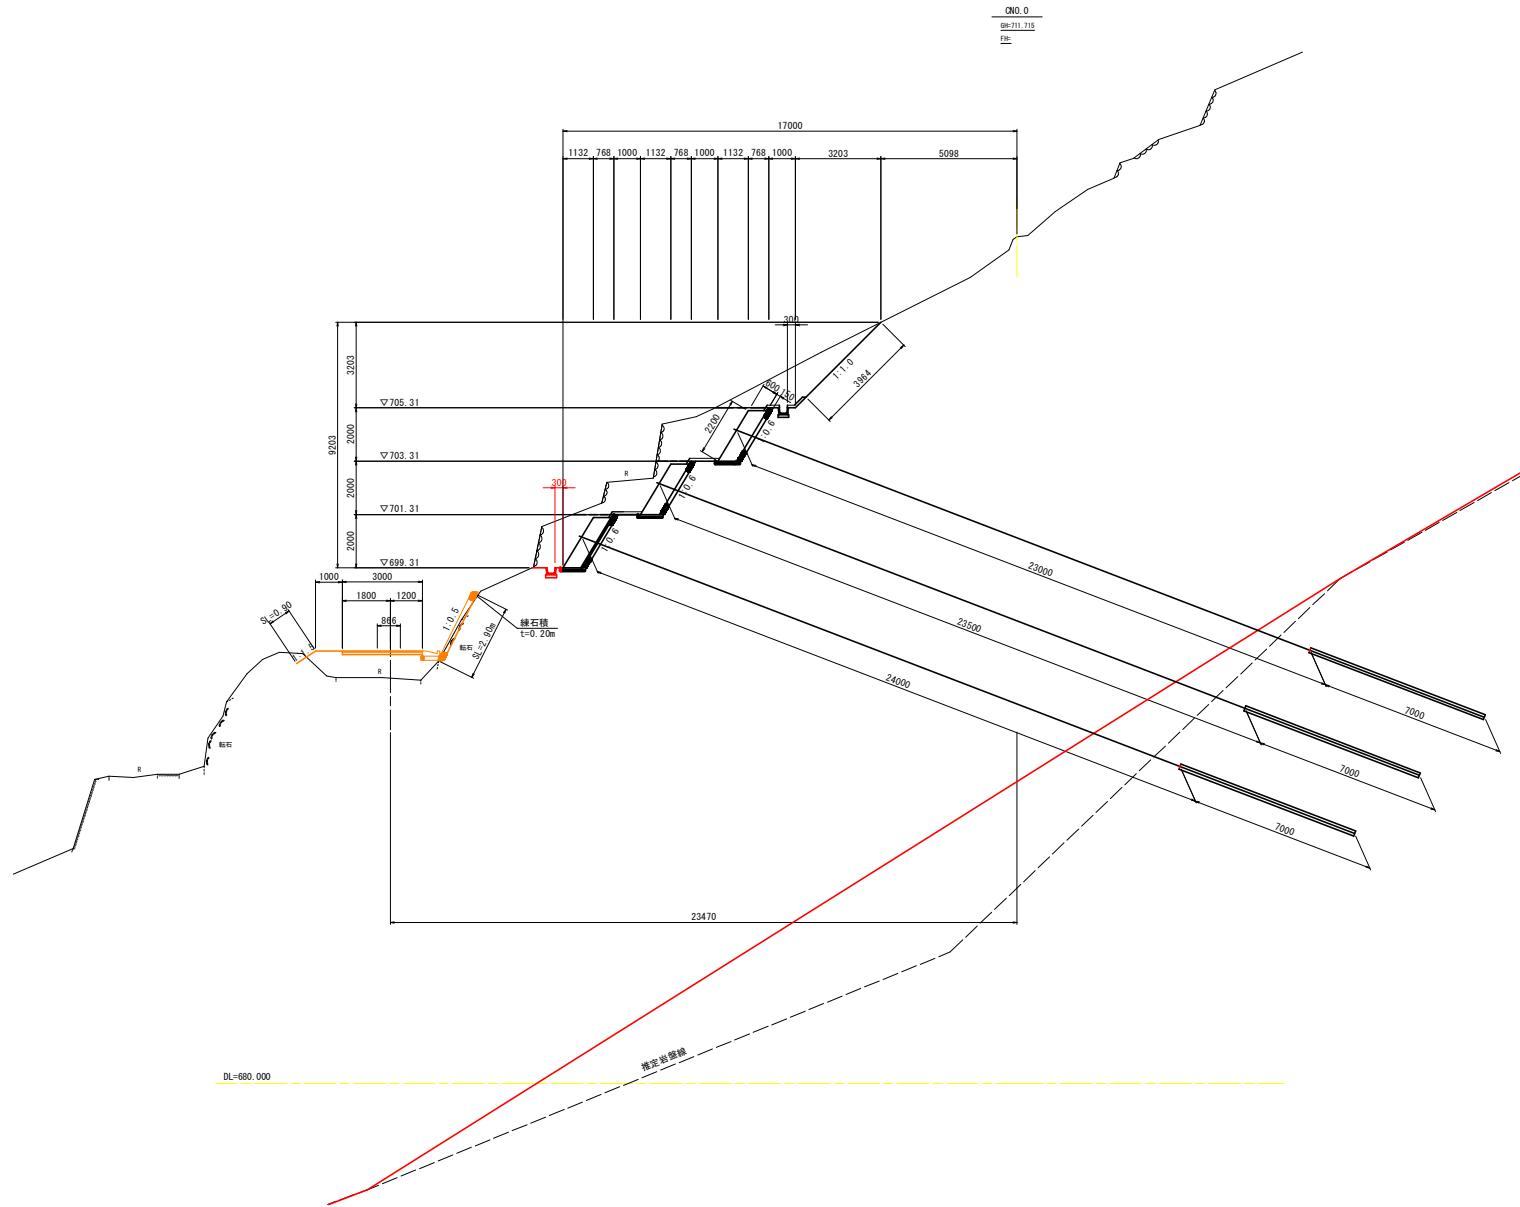


法面整形工 4.

実施設計図面			
工事名	R7三土 豊山地すべり 三・山城葉山斜面对策工事		
路線名等	豊山地すべり防止区域		
工事箇所	三好市山城町豊山		
図面名	横断図(2)		
縮尺	1/100	図面番号	4 / 24
会社名			
事業者名	徳島県西部総合県民局県土整備部(三好)		

横断図(3)

S=1/100

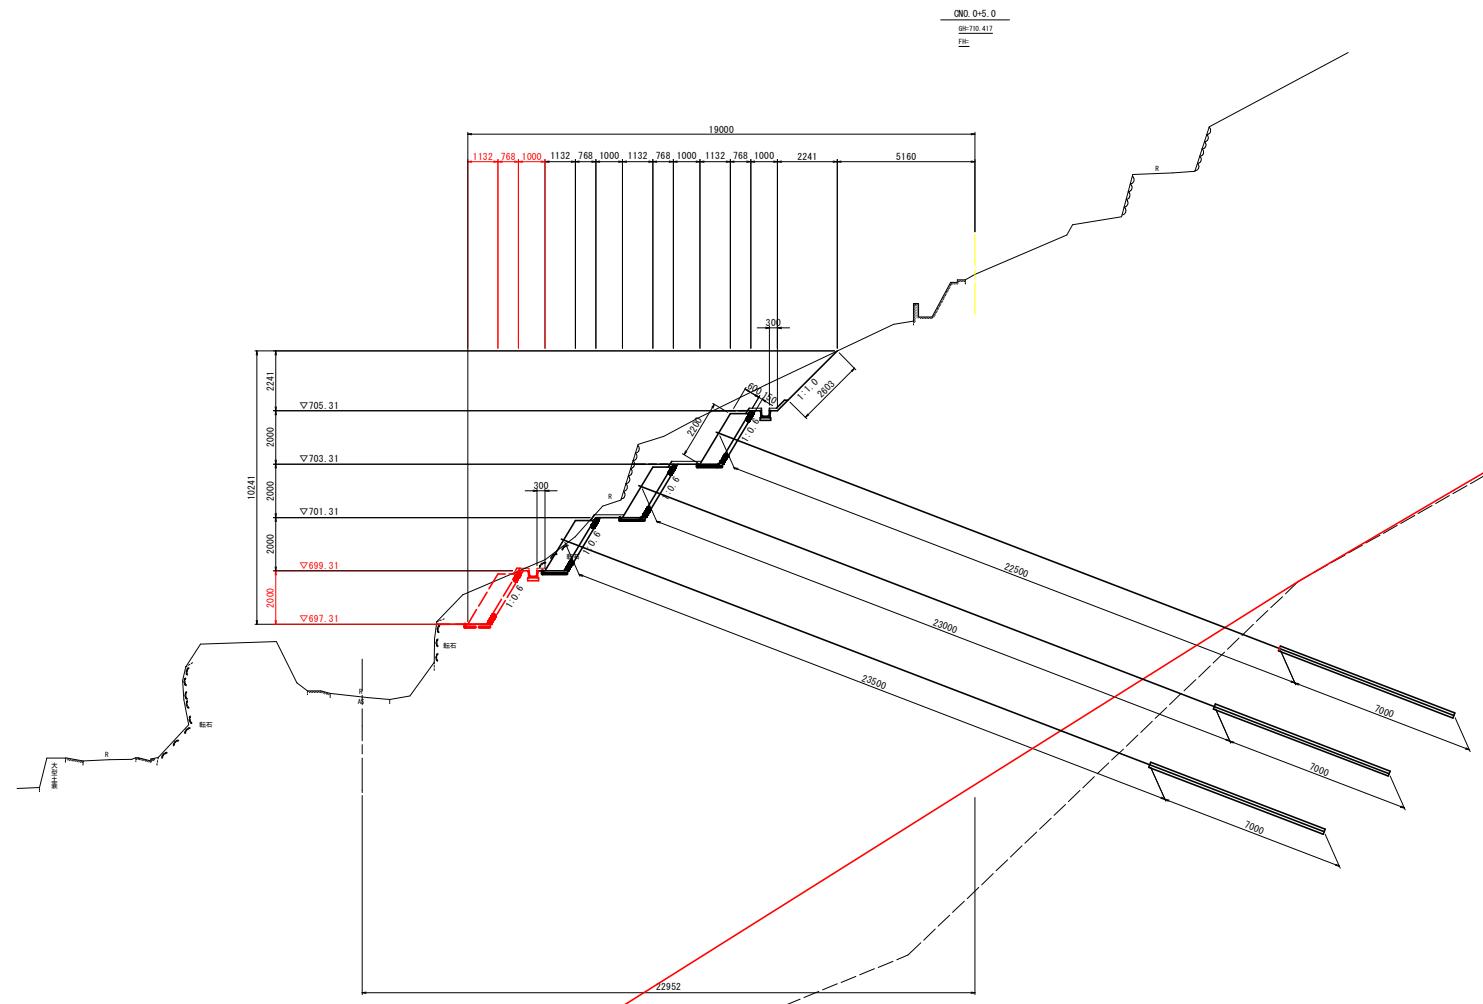

CNO-0+5	工 業	種 別	細 別	規 格	數 量	規 格
土工	機 削 工	片切機削	土 砂	2.7	6	段 目
				5.8	5	段 目
				3.4	4	段 目
				1.7	3	段 目
				-	2	段 目
				-	1	段 目


法面整形工 2.

寒施設計圖面

工事名	R7三土 葦山地すべり対策工事
路線名	東山地すべり防止区域
工事箇所	三好市山城町東山
図面名	横断図(3)
縮尺	1/100
会社名	
事業者名	徳島県西部統合県民県土整備部(三好)


## 横断図(4)

S=1/100

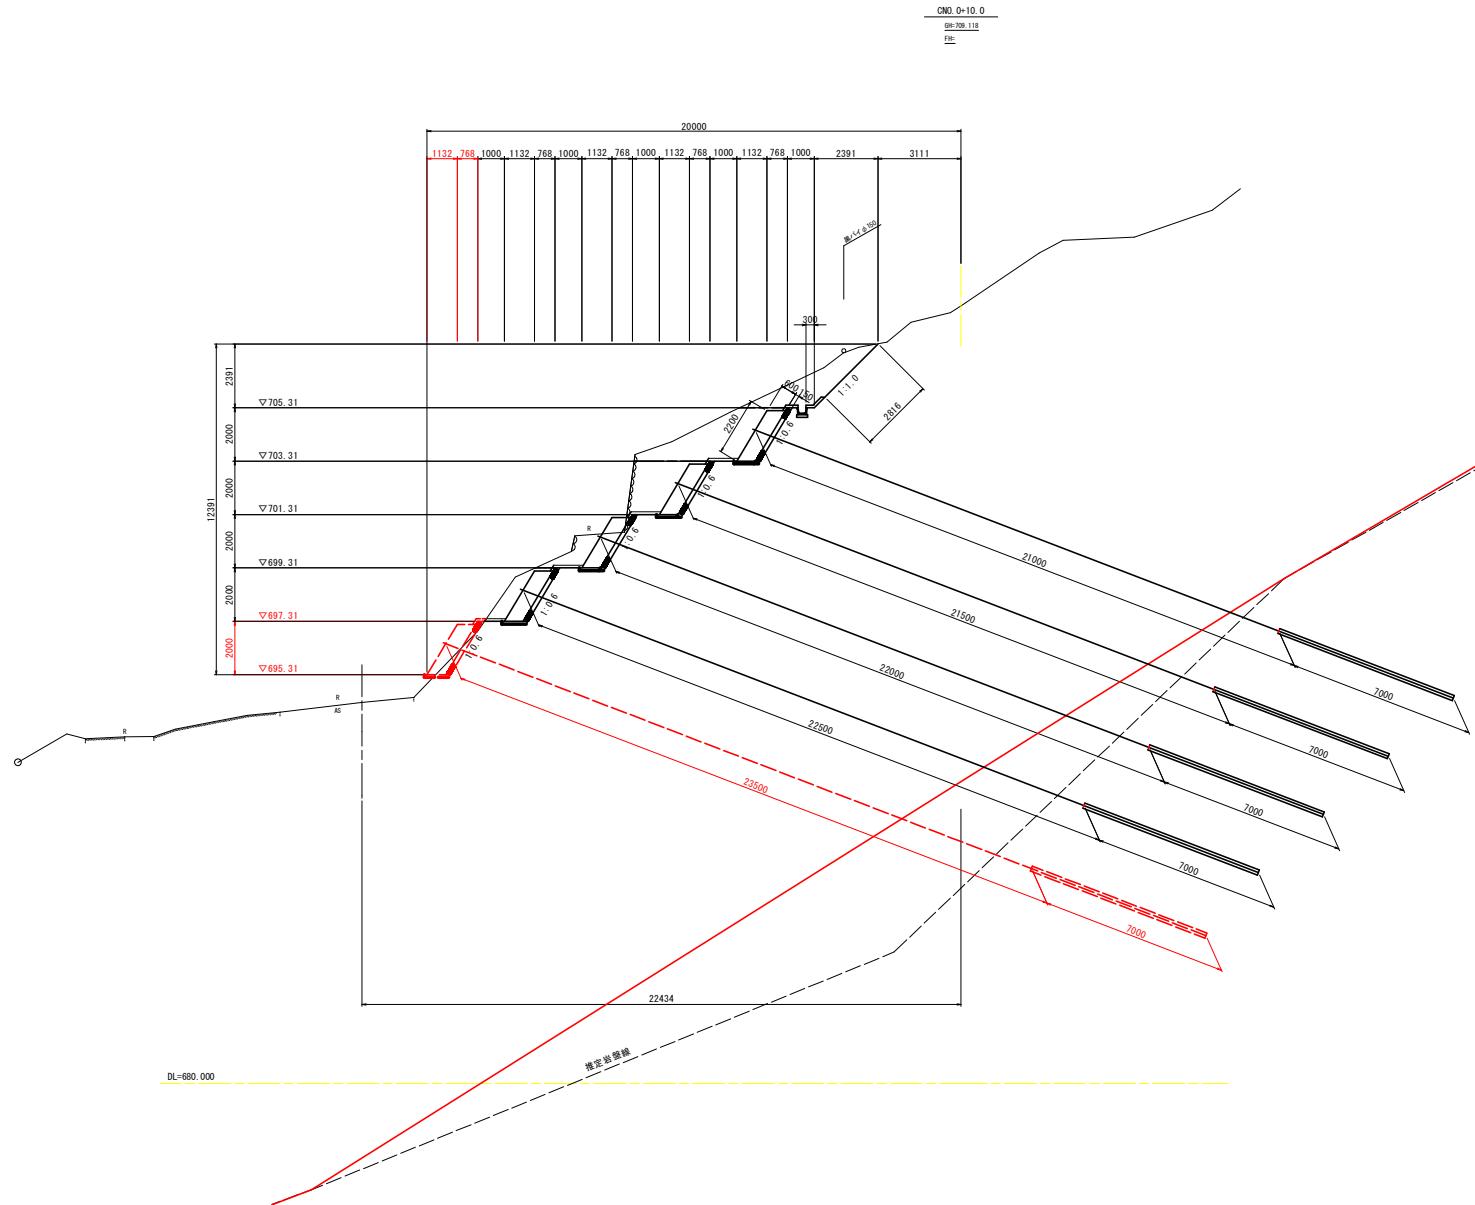

横断図(5)

S=1/100

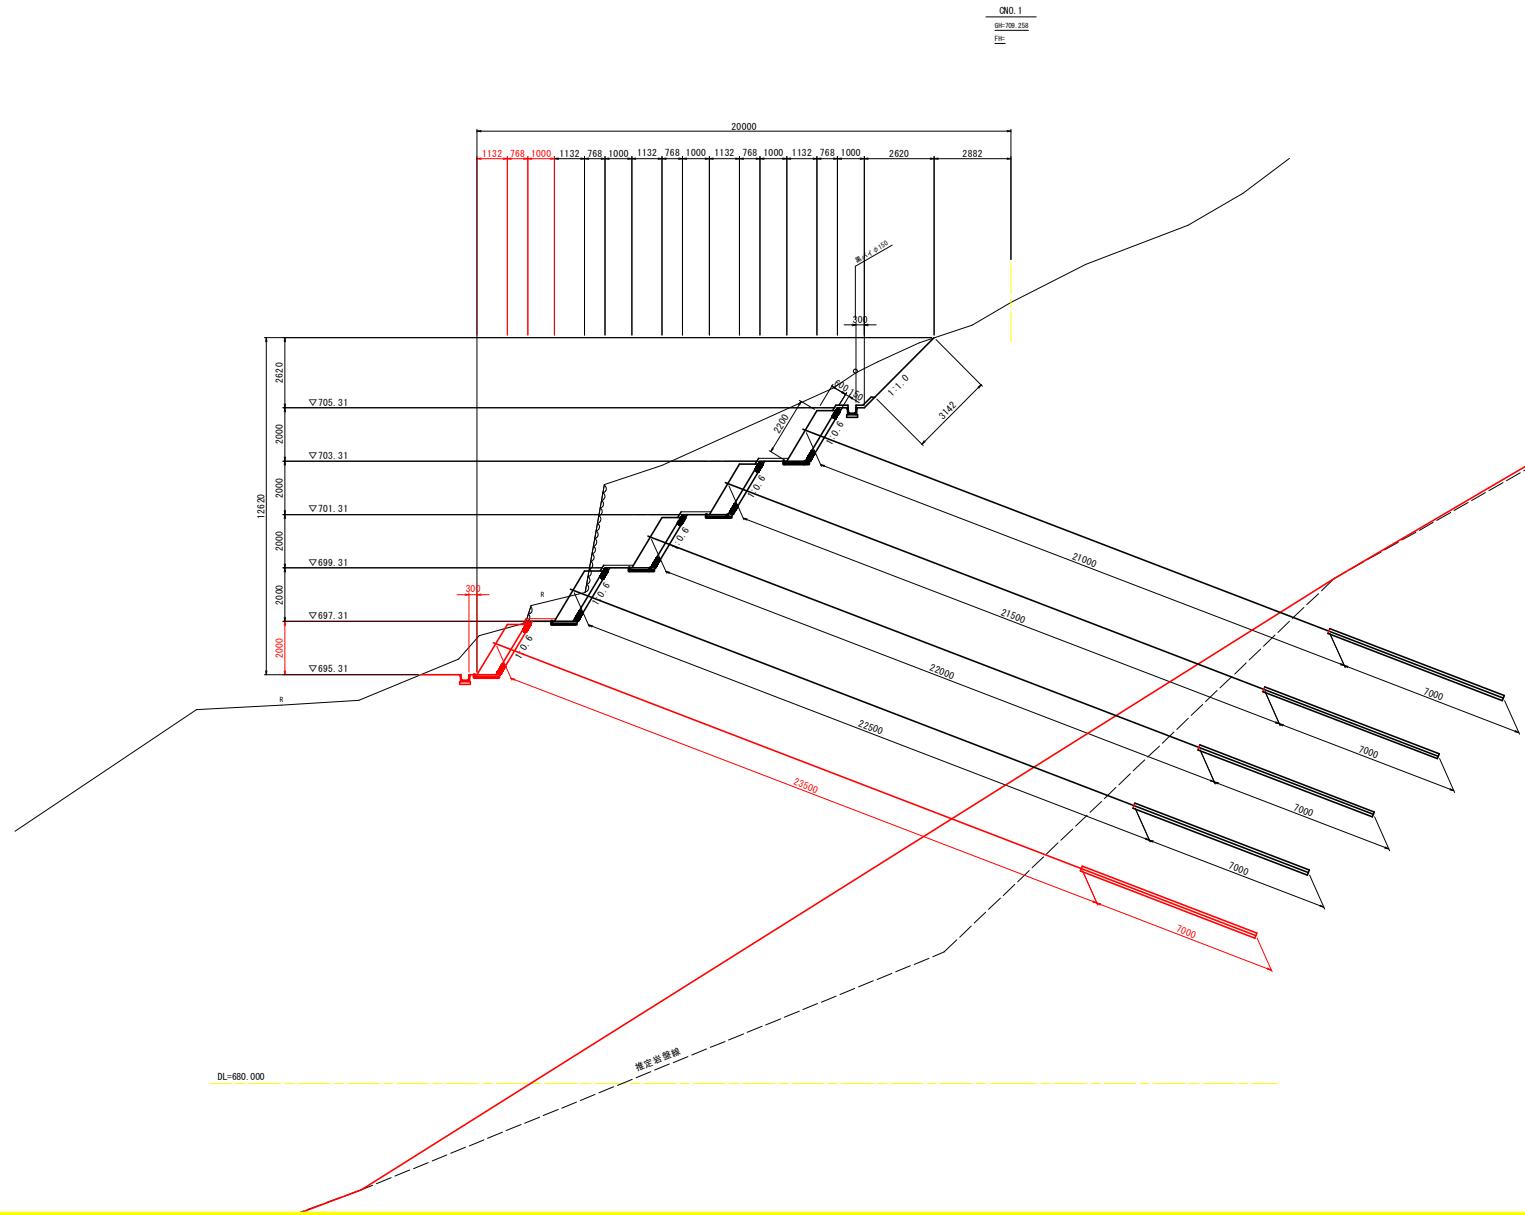

工 种	种 别	细 别	规 格	数 量	規 格
土工	掘削工	片切掘削	土砂	3.9	6段目
				7.3	5段目
				9.9	4段目
				5.7	3段目
				2.4	2段目
				3.6	1段目


法面整形工 3.1

実施設計図面

工事名	R7三土 菊山地すべり 防面策工事
路線名	菊山地すべり防止区域
工事箇所	三好市山城町菊山
図面名	横断圖(5)
縮尺	1/100
会社名	
事業者名	徳島県西部総合県民局県土整備部(三好)

## 横断図(6)

S=1/100

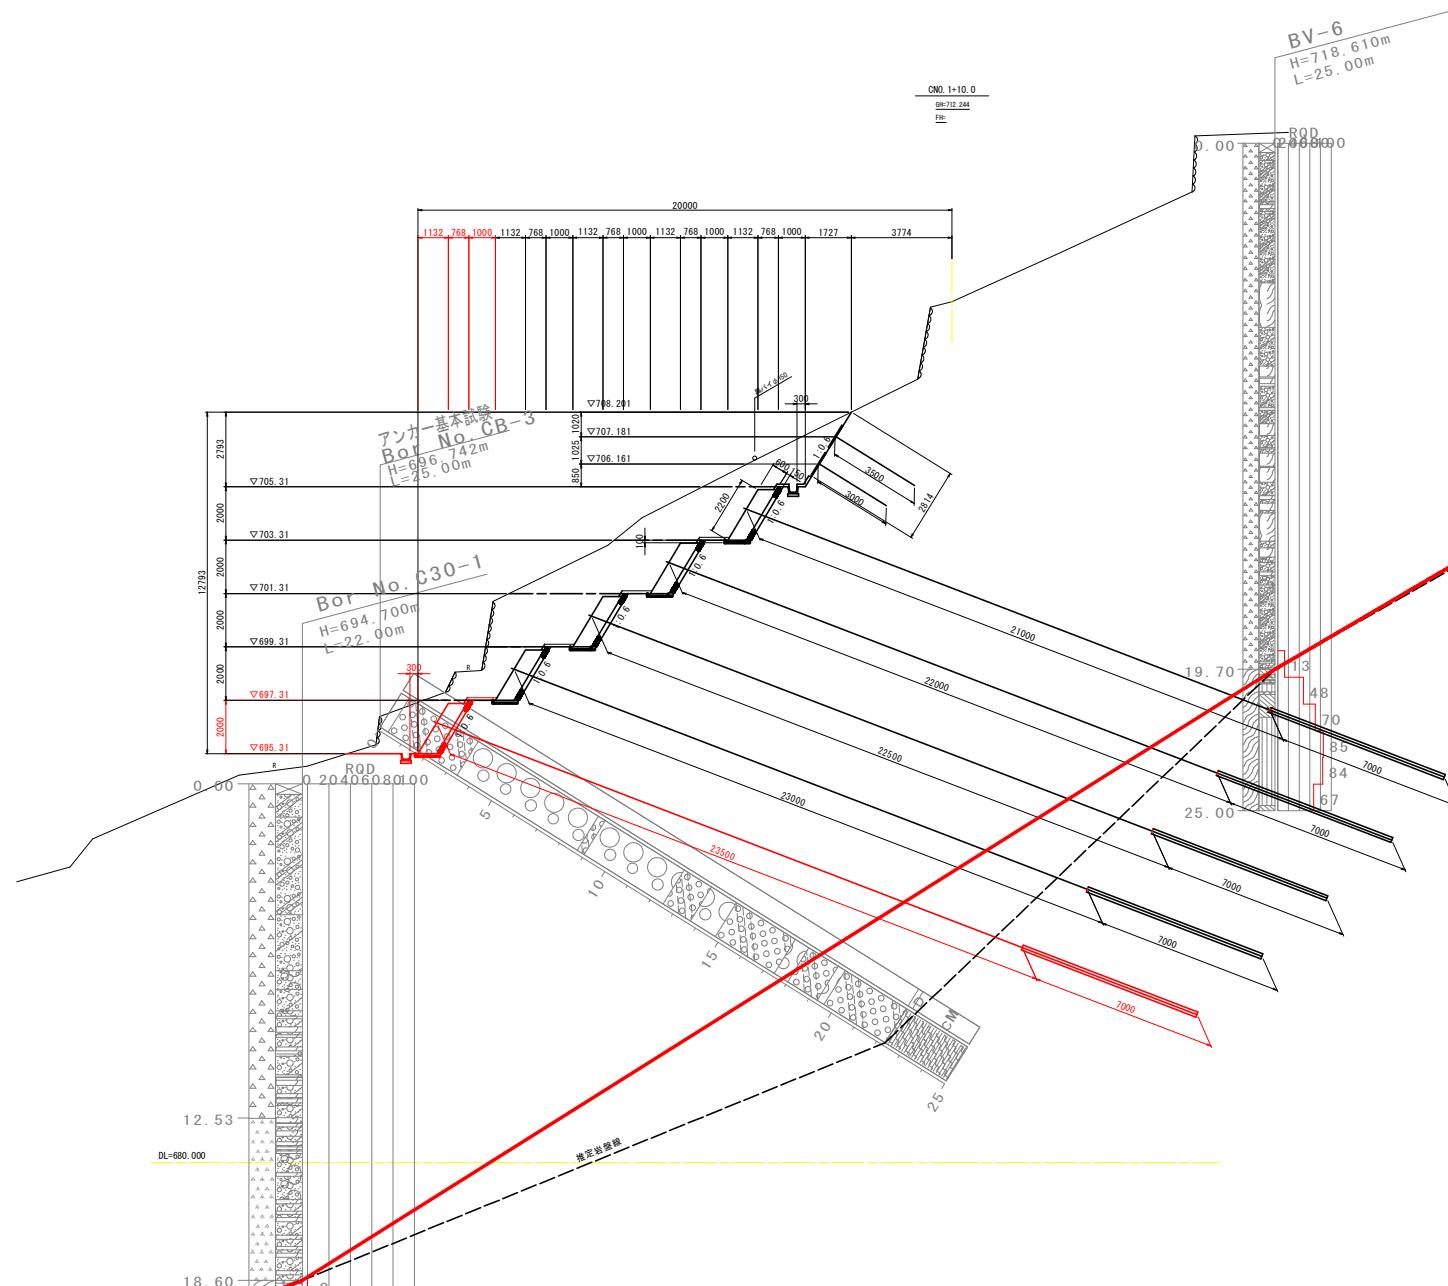


実施設計図面

工事名	R7三土 薩山地すべり 三・山城薩山斜面対策工事
路線名等	薩山地すべり防止区域
工事箇所	三好市山城町薩山
図面名	横断図(6)
縮尺	1/100 図面番号 8 / 24
会社名	
事業者名	徳島県西部総合県民局県土整備部(三好)

横断図(7)

S=1/100

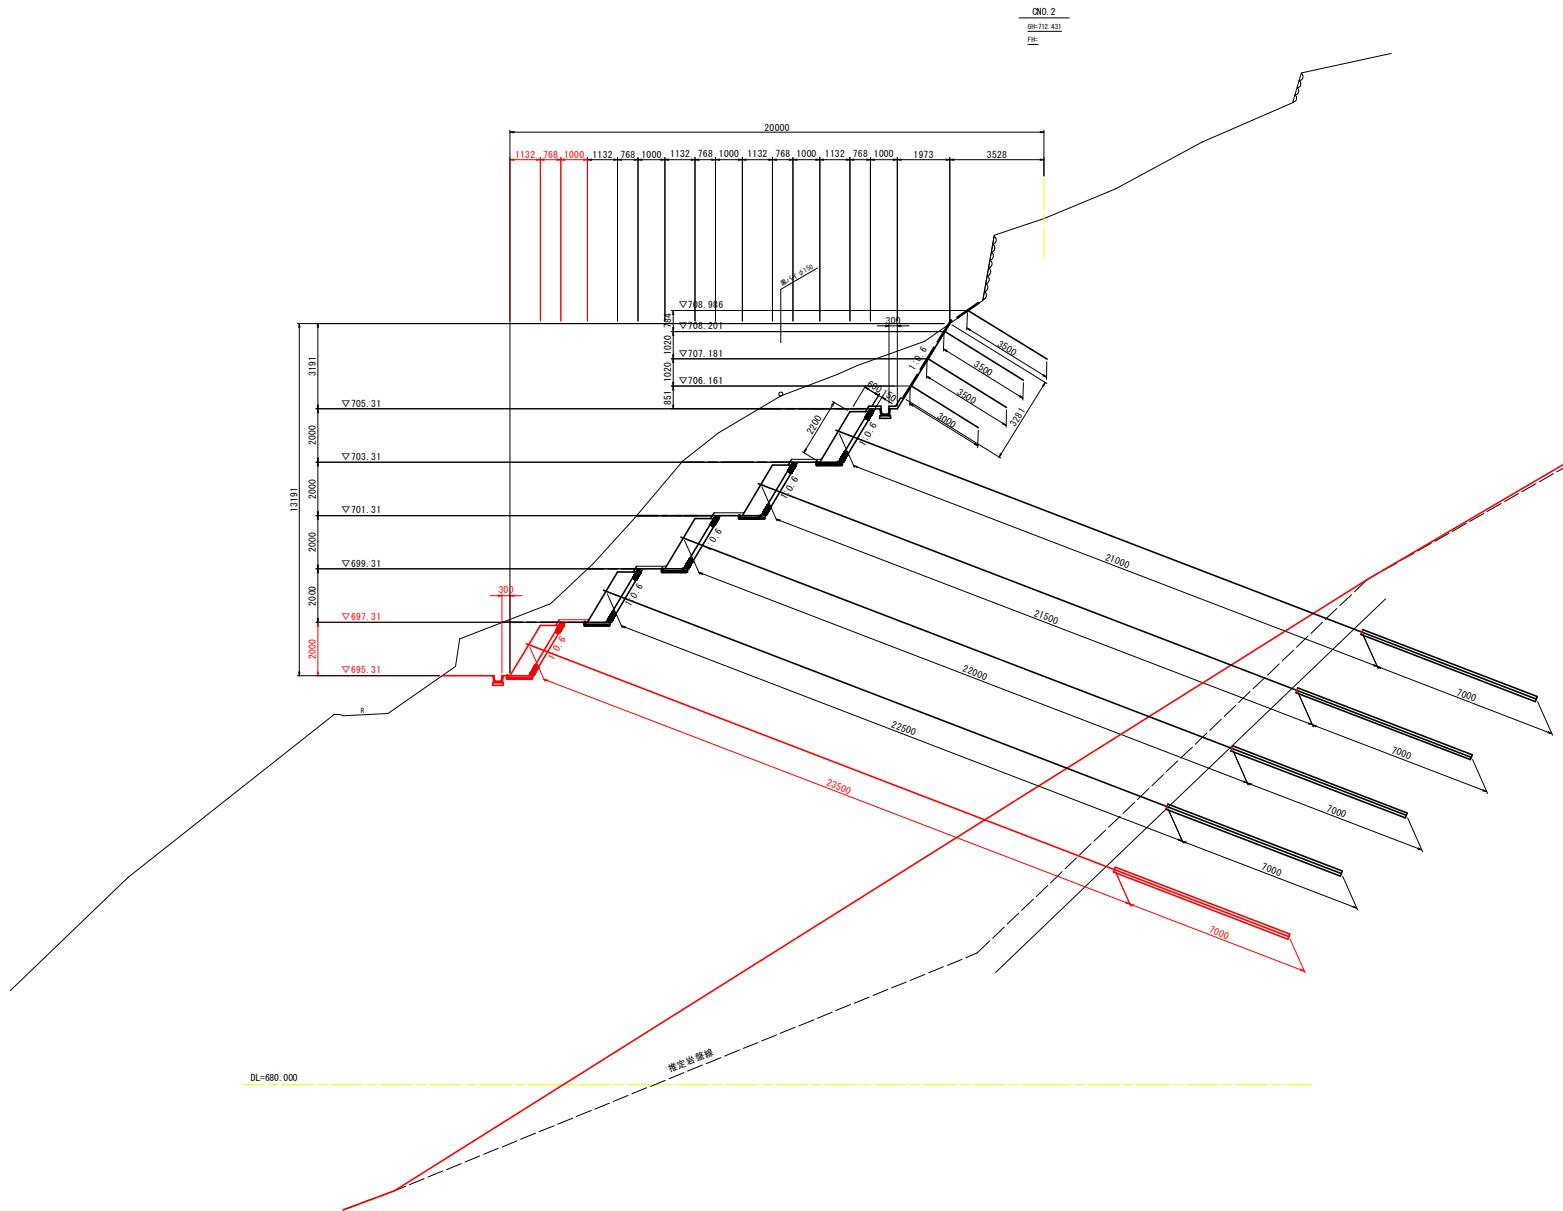


QNO.2		工種	種別	細別	規格	数量	規格
土工	掘削工	片切掘削	土砂			7.9	6段目
						10.7	5段目
						9.3	4段目
						7.0	3段目
						5.5	2段目
						6.5	1段目

法面整形工 3.3

実施設計図面	
工事名	R73土 葦山地すべり 斜面耐工事
路線名等	東山地すべり防止区域
工事箇所	三好市山城町東山
図面名	横断図(7)
縮尺	1/100
会社名	
事業者名	徳島県西部統合県民局県土整備課(三好)

横断図(8)

S=1/100

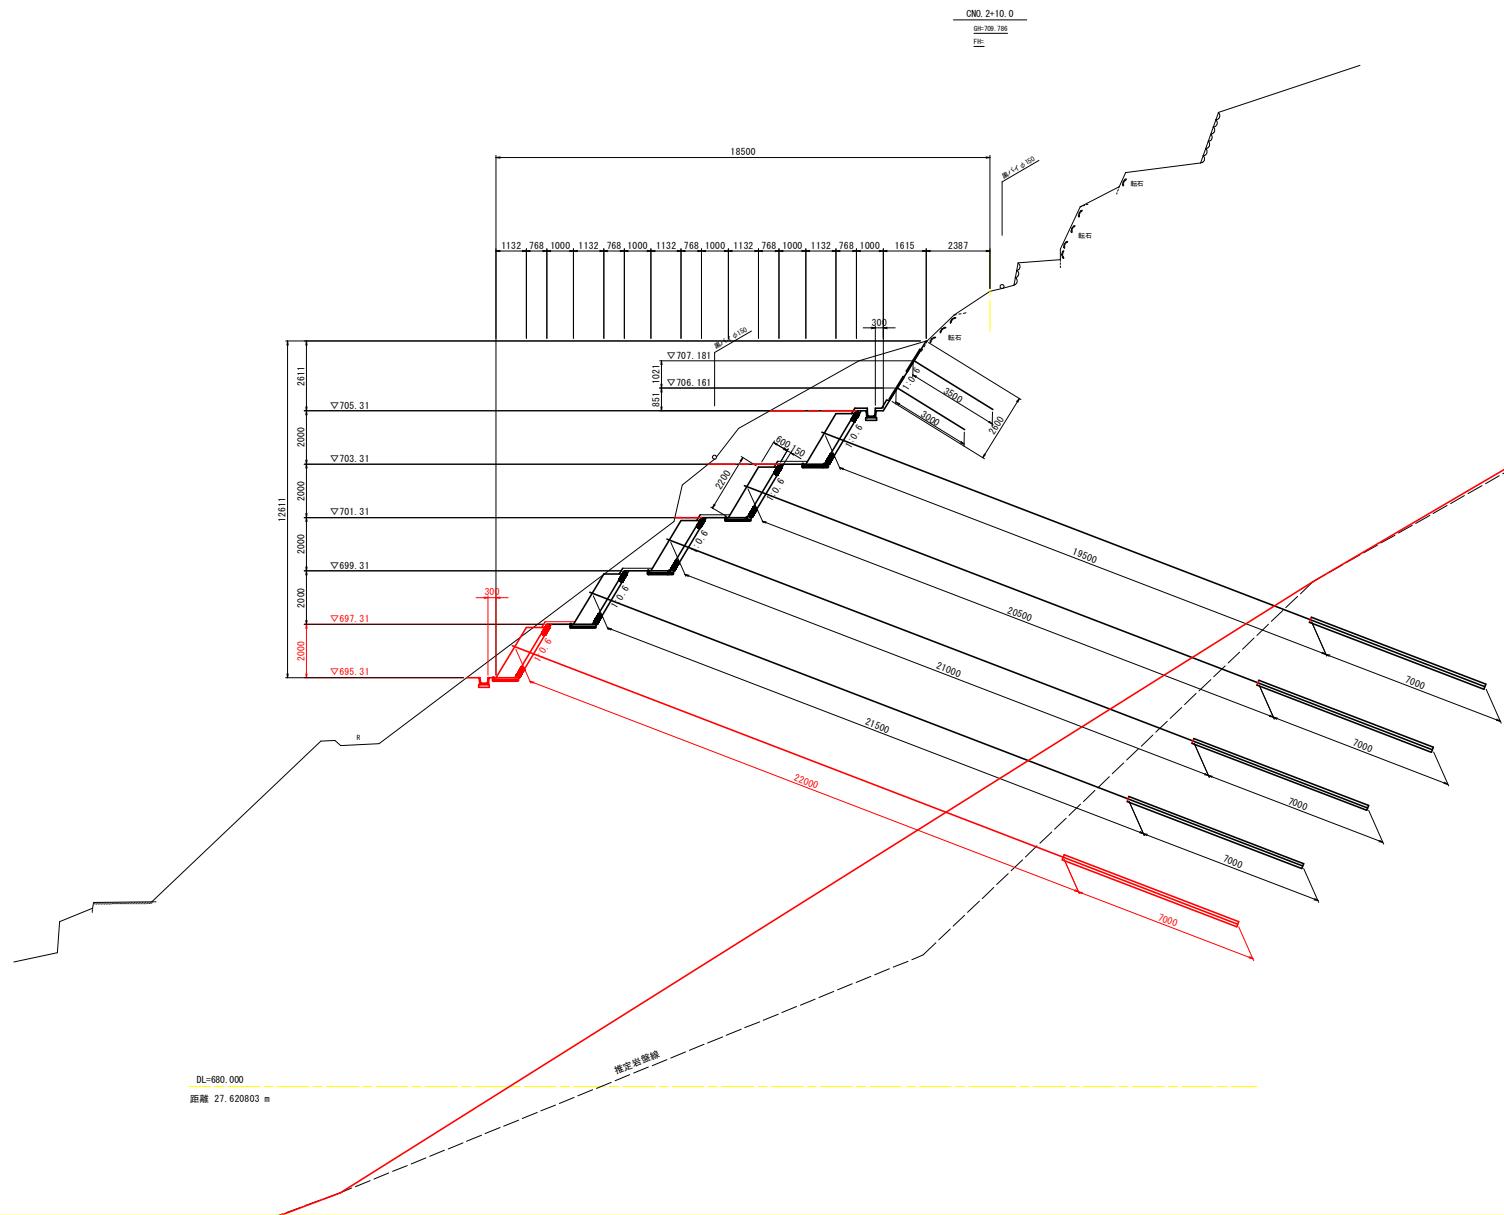


CHG.2+10		規 格	數 量	規 格
工 種	種 別			
土工	攤刷工	片切攤刷	土砂	6.6
				6 段目
				8.4
				5 段目
				6.3
				4 段目
			3.6	3 段目
			2.5	2 段目
			2.6	1 段目

法面整形工 2

実施設計図面			
工事名	R73土 葉山地すべり 斜面对策工事	三・山城葉山	
路線名等	葉山地すべり防止区域		
工事箇所	三好市山城町葉山		
図面名	横断図(8)		
縮尺	1/100	図面番号	10 / 24
会社名			
事業者名	徳島県西部総合農業県農土整備部(三好)		

横断図(9)

S=1/100

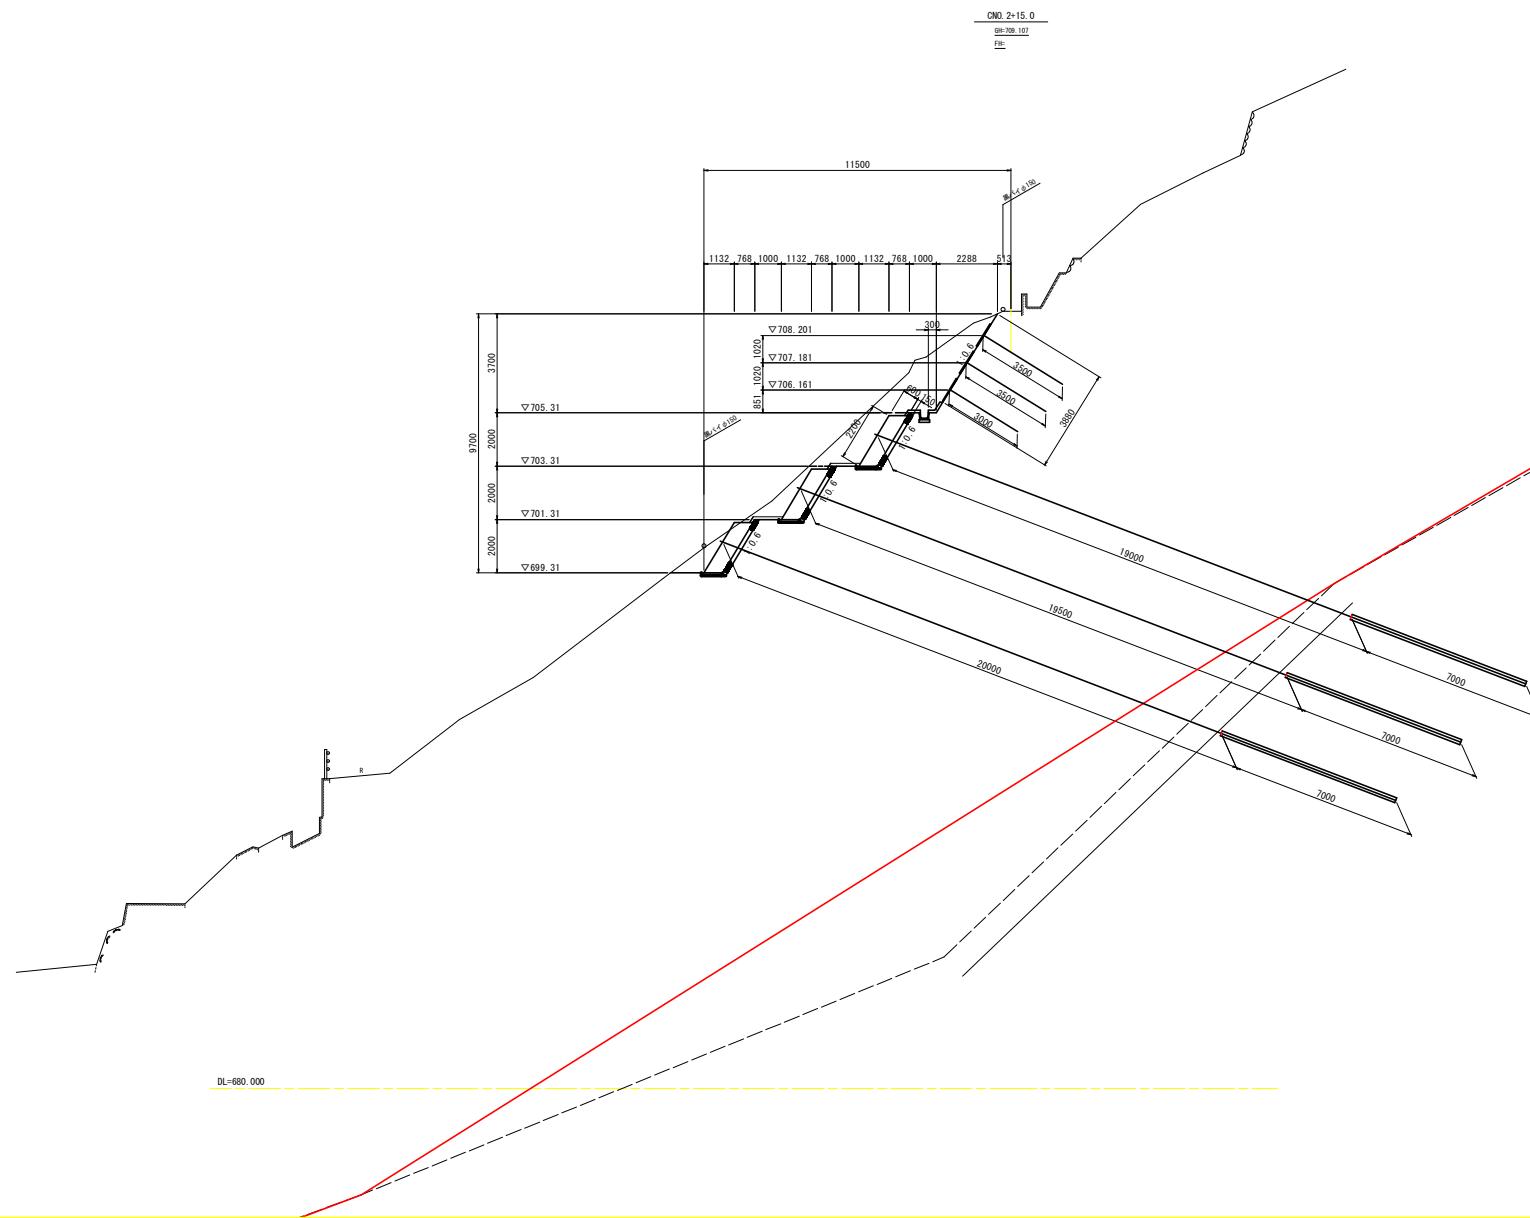

CNC-2+15		規 格	數 量	規 格
工 標	種 別			
土工	振削工	片切振削	土砂	6.2
				6段目
				4.6
				5段目
				3.2
				4段目
			2.8	3段目
			-	2段目
			-	1段目

法面整形工 3.

実施設計図面			
工事名	R73土 葉山地すべり 斜面対策工事	三・山城葉山	
路線名等	葉山地すべり防止区域		
工事箇所	三好市山城町葉山		
図面名	横断図(9)		
縮尺	1/100	図面番号	11 / 24
会社名			
事業者名	徳島県西部統合県民局県土整備部(三好)		

アンカーエ展開図


S=1/200

「3段目

[2段目]




[1段目]

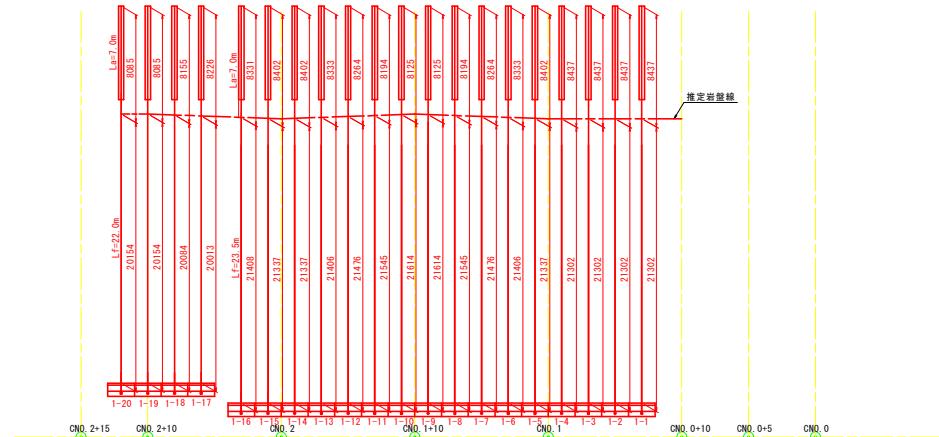

#### アンカー設置箇所座標一覧表

白	名	X座標	Y座標	白	名	X座標	Y座標	白	名	X座標	Y座標	
I-1	10020.940	19316.015	1-2	100224.329	19316.977	3-1	100229.890	19333.042				
I-2	10020.297	19314.121	2-2	100223.668	19315.083	3-2	100229.247	19331.148				
I-3	10029.654	19312.227	2-3	100223.043	19313.189	3-3	100228.604	19329.229				
I-4	10029.011	19310.334	2-4	100222.400	19311.295	3-4	100227.961	19327.366				
I-5	10028.368	19308.440	2-5	100221.757	19309.401	3-5	100227.687	19323.757				
I-6	10027.725	19306.546	2-6	100221.114	19307.507	3-6	100227.044	19321.862				
I-7	10027.082	19304.652	2-7	100220.471	19305.614	3-7	100224.401	19319.965				
I-8	10026.439	19302.758	2-8	100219.828	19303.723	3-8	100227.075	19316.044				
I-9	10025.796	19300.865	2-9	100219.185	19301.826	3-9	100226.452	19315.326				
I-10	10025.153	19298.972	2-10	100219.542	19299.938	3-10	100225.830	19314.606				
I-11	10024.510	19297.077	3-11	100217.897	19298.044	3-11	100225.246	19310.114				
I-12	10023.867	19295.183	2-12	100217.256	19296.149	3-12	100224.503	19298.468				
I-13	10023.224	19293.289	3-13	100216.612	19294.251	3-13	100223.860	19296.576				
I-14	10022.581	19291.395	2-14	100215.970	19292.357	3-14	100223.217	19294.684				
I-15	10021.938	19289.502	5-12	100215.327	19290.463	3-15	100222.574	19292.787				
I-16	10021.295	19287.608	2-16	100214.684	19288.569	3-16	100221.931	19290.894				
I-17	10021.751	19284.285	2-17	100214.041	19286.675	3-17	100221.288	19289.000				
I-18	10021.108	19282.391	2-18	100214.497	19283.352	3-18	100220.645	19287.106				
I-19	10020.465	19280.497	2-19	100213.854	19281.459	3-19	100220.002	19285.212				
I-20	100209.822	19278.603	2-20	100213.211	19279.569	3-20	100219.359	19283.316				
			2-21	100212.568	19277.671	3-21	100218.716	19291.425				
						3-22	100218.073	19289.551				
						3-23	100217.440	19287.637				
						3-24	100216.807	19285.745				
						3-25	100216.174	19283.853				
						3-26	100216.600	19280.524				
						3-27	100215.957	19278.622				
						3-28	100215.314	19276.735				
						3-29	100215.479	19273.531				

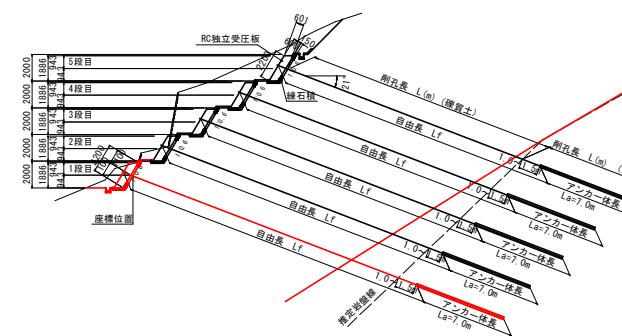


- ・削孔時に土質状況を確認し、定着位置の岩盤が想定と異なる場合は監督員と協議の上、アンカー長を決定すること。

實施設計圖


工事名	斜面地すべり 三・山城葉山斜面対策工事		
路線名等	葉山地すべり防止区域		
工事箇所	三浦市山町葉山		
図面名	アンカー工展開図		
縮尺	1/200	図面番号	12 / 24
会社名			
事業者名	德島県西部総合農業県土整備部(三好)		

# 法面工展開図(1) S=1/100

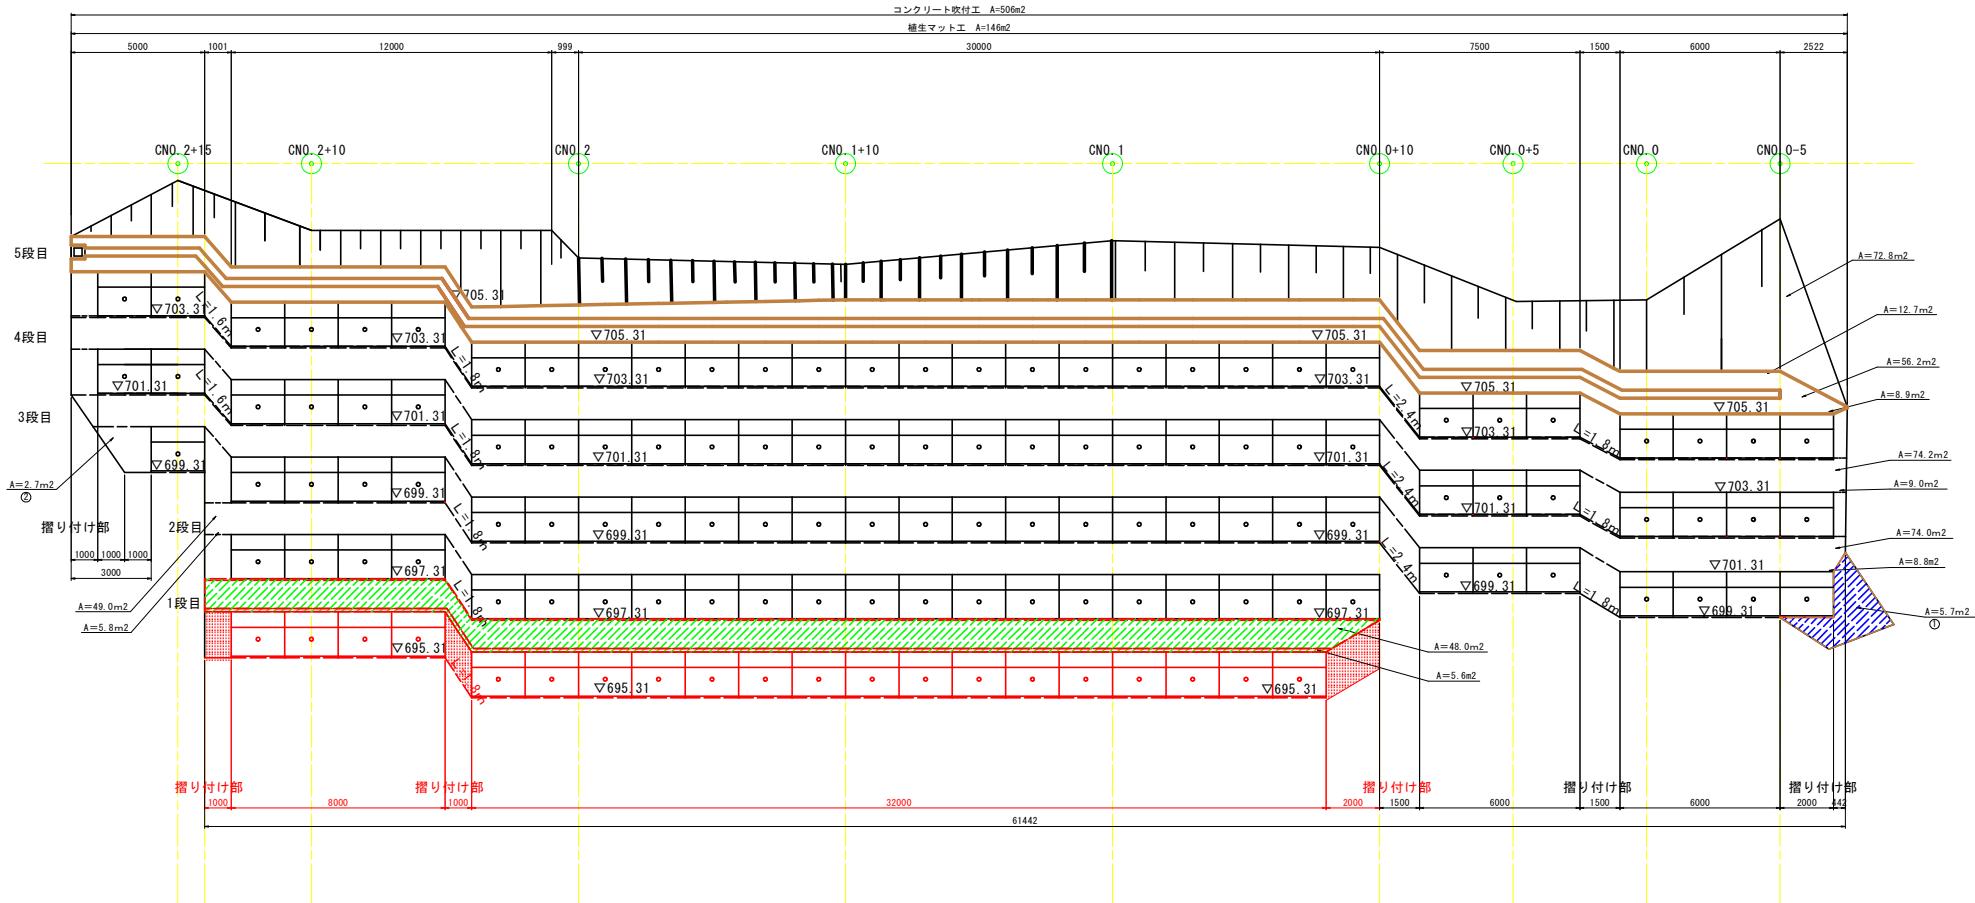

数量一覧表  
コンクリート吹付工

名 称	数 量	備 考
小段部 2段目	58.9m <sup>2</sup>	t=10cm
摺付部	13.9m <sup>2</sup>	t=10cm
合 计	72.8m <sup>2</sup>	t=10cm

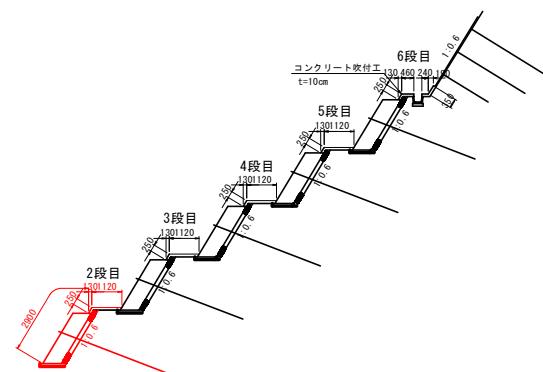

施設設計図面


工事名	R7三土 薩山地すべり 三・山城栗山斜面対策工事
路線名等	栗山地すべり防止区域
工事箇所	三好市山城町栗山
図面名	法面工展開図
縮尺	1/100
会社名	徳島県西部総合県民局県土整備部(三好)
事業者名	

# 受圧板構造図


S=1/50

## 標準部


1-1  
(前面)

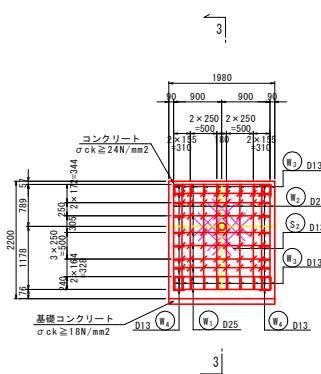

2-2  
(背面)

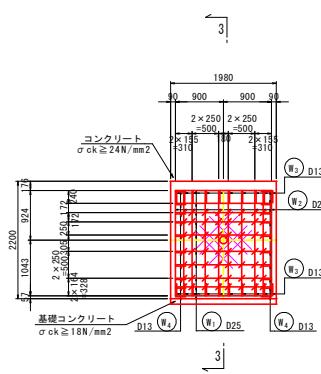


3-3

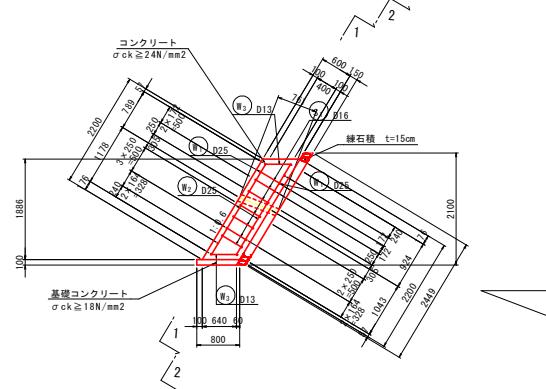


## 端部






1-1  
(前面)

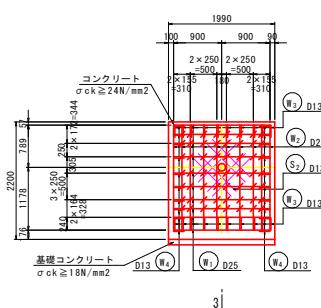

2-2  
(背面)

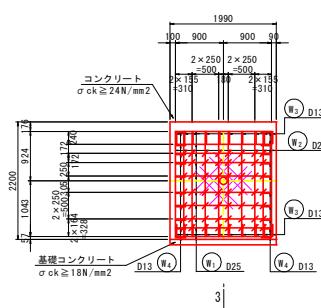

※端部を施工する時は状況に応じて左右逆に施工すること。

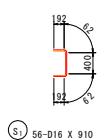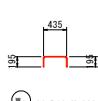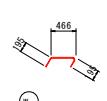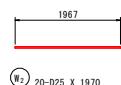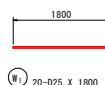


## 鉄筋質量表

記号	径	長さ	本数	単位質量	一本当たり質量	質量	摘要
W1	D25	1800	20	3.98	7.164	143.280	---
W2	D25	1970	20	3.98	7.841	156.820	---
W3	D13	800	20	0.995	0.796	15.920	□
W4	D13	830	20	0.995	0.826	16.520	□
332.540							
S1	D16	910	56	1.560	1.420	79.520	J
S2	D13	1000	16	0.995	0.995	15.920	---
95.440							
合計 D25 300.100 kg							
D16 79.520 kg							
D13 48.360 kg							
総質量 427.980 kg							

## 実施設計図面


工事名	R7三土 荘山地すべり 三・山城東山斜面対策工事
路線名等	莊山地すべり防止区域
工事箇所	三好市山城町東山
国電名	受圧板構造圖
縮尺	1/50 図面番号 14 / 24
会社名	徳島県西部総合県民局県土整備部(三好)

## 排水工構造図

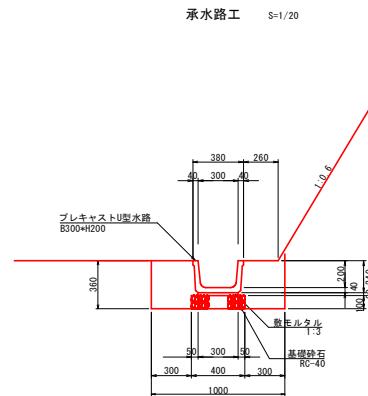

10.0m当り			
名 称	規 格	単 位	数 量
U型側溝	ベンキリューム2種 B300xH200	個	5.0
敷モデルタル	配合比 1:3	m3	0.06
基礎砂石	RC-40 t=100	m2	4.0
床 標 工	土砂	m3	3.6
埋 署 工	W<1.0m	m3	2.2

流末処理工 S=1/10

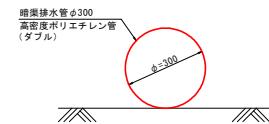


・現地状況に合わせて数量を確認すること。


流末処理工 10m当り  
暗渠排水管 φ300 10.00m

集水樹 S=1/20

平面図

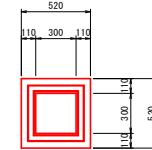

断面図

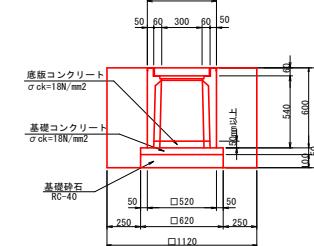

1.0箇所当り			
名 称	規 格	単 位	数 量
プレキャスト集水樹	300×300×600	個	1.0
底板コンクリート	σ ck=18N/mm <sup>2</sup>	m3	0.009
基礎コンクリート	σ ck=18N/mm <sup>2</sup>	m3	0.019
同上型枠	均しコンクリート型枠	m2	0.12
基礎砂石	RC-40, t=100	m2	0.4
床 標 工	土砂	m3	0.9
埋 署 工	W<1.0m	m3	0.7

### 実施設計図面


工事名	R7三土 萩山地すべり 三・山城萩山斜面対策工事
路線名等	萩山地すべり防止区域
工事箇所	三好市山城町萩山
図面名	排水工構造図
縮尺	図示 図面番号 15 / 24
会社名	
事業者名	徳島県西部総合県民局県土整備部(三好)

# 施工ヤード平面図

No. 1~No. 1+10擦付区間  $\nabla 694.31 \rightarrow \nabla 695.31$


No. 1+10~No. 2+8.0計画高さ  $\nabla 695.31$

- 計画高さ
- 7. 695.31 □
  - 6. 694.31 □
  - 5. 693.31 □
  - 4. 692.31 □
  - 3. 691.31 □
  - 2. 690.31 □
  - 1. 689.31 □
  - 0. 688.31 □

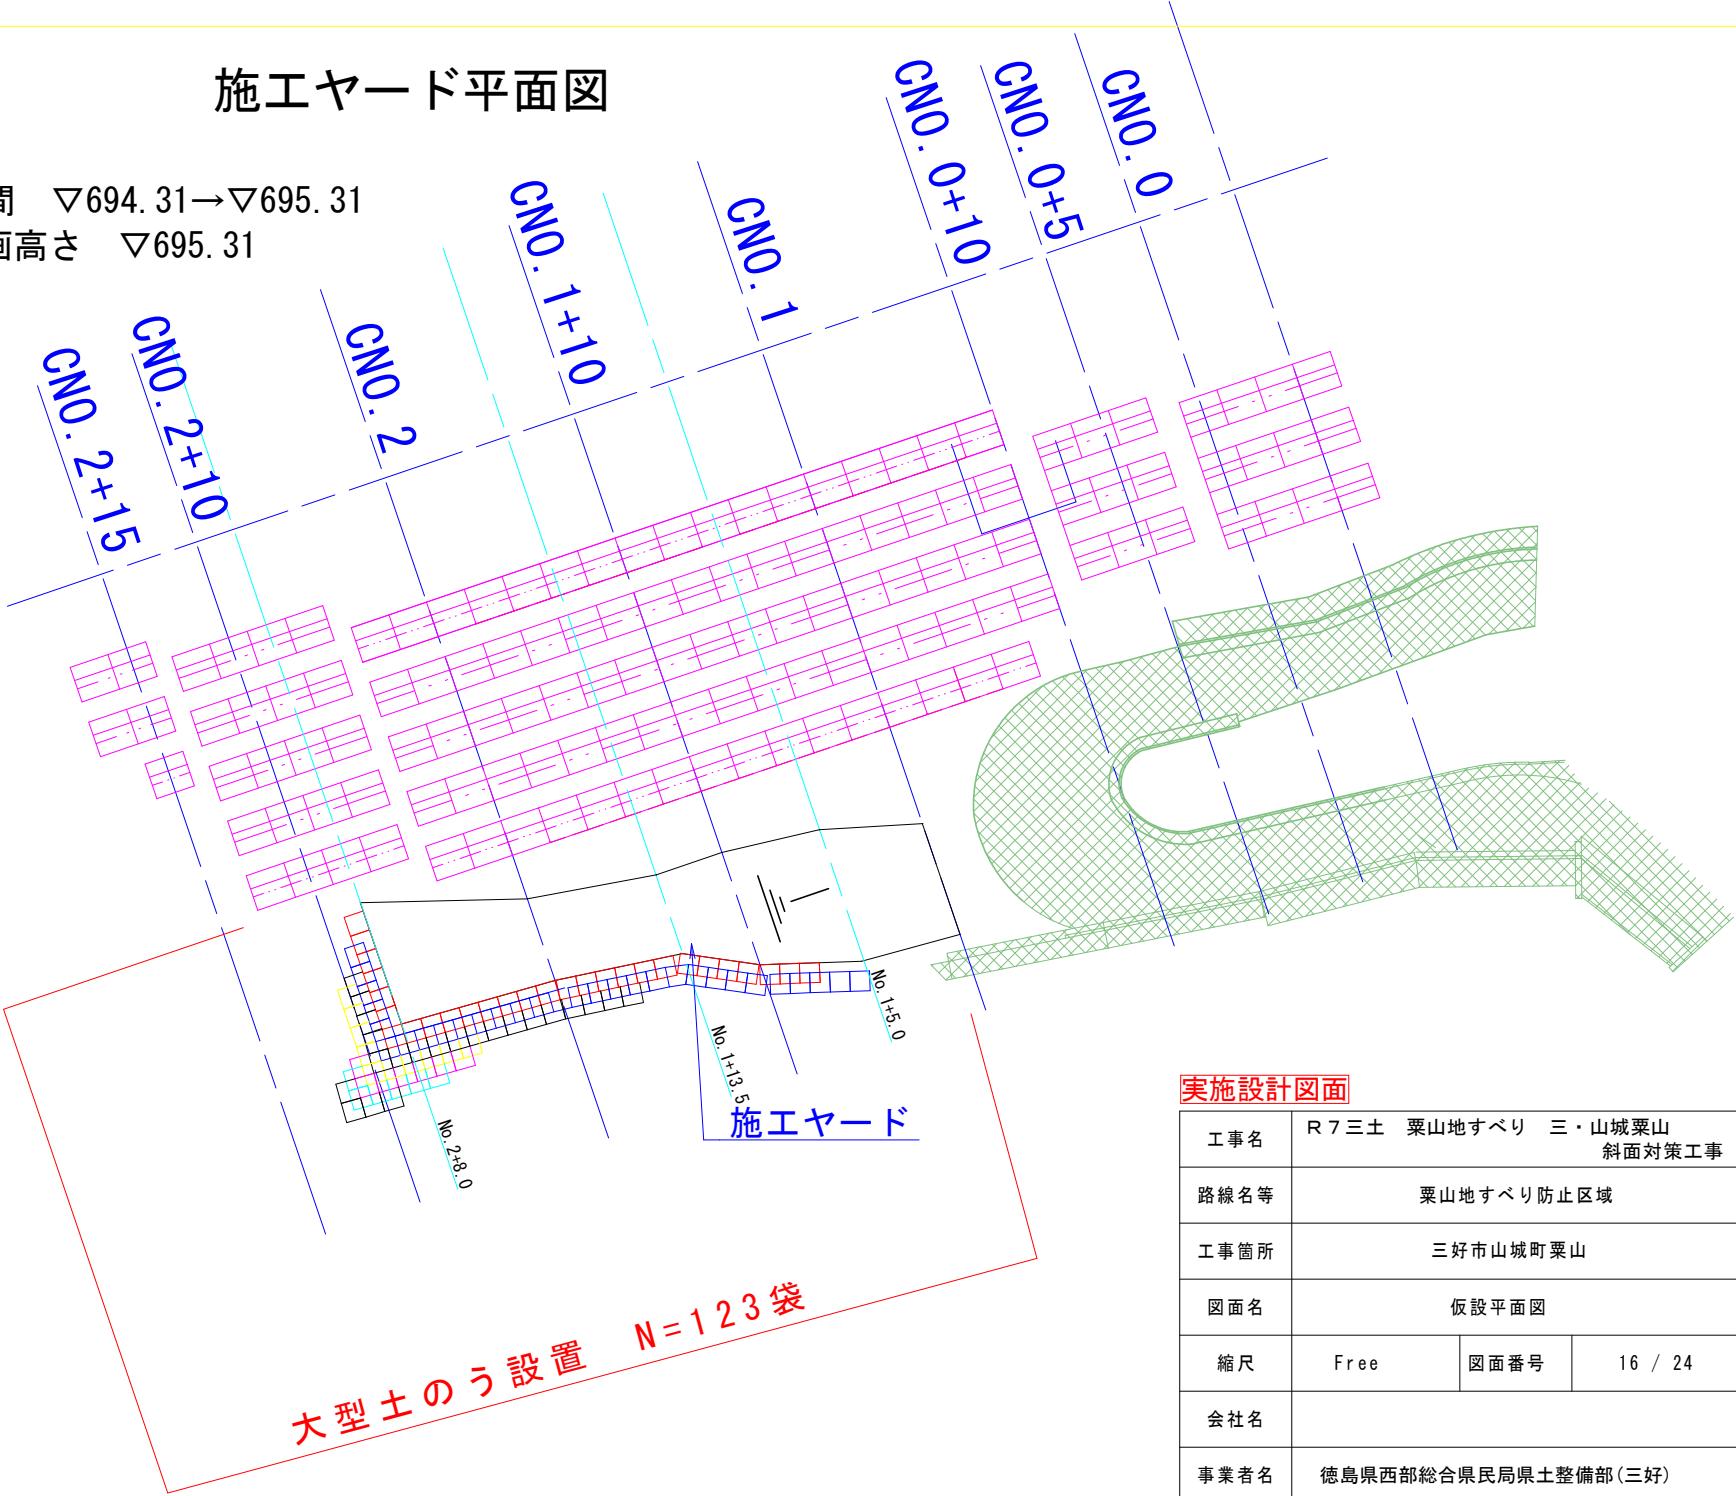


仮設横断図(1)

S=1/100

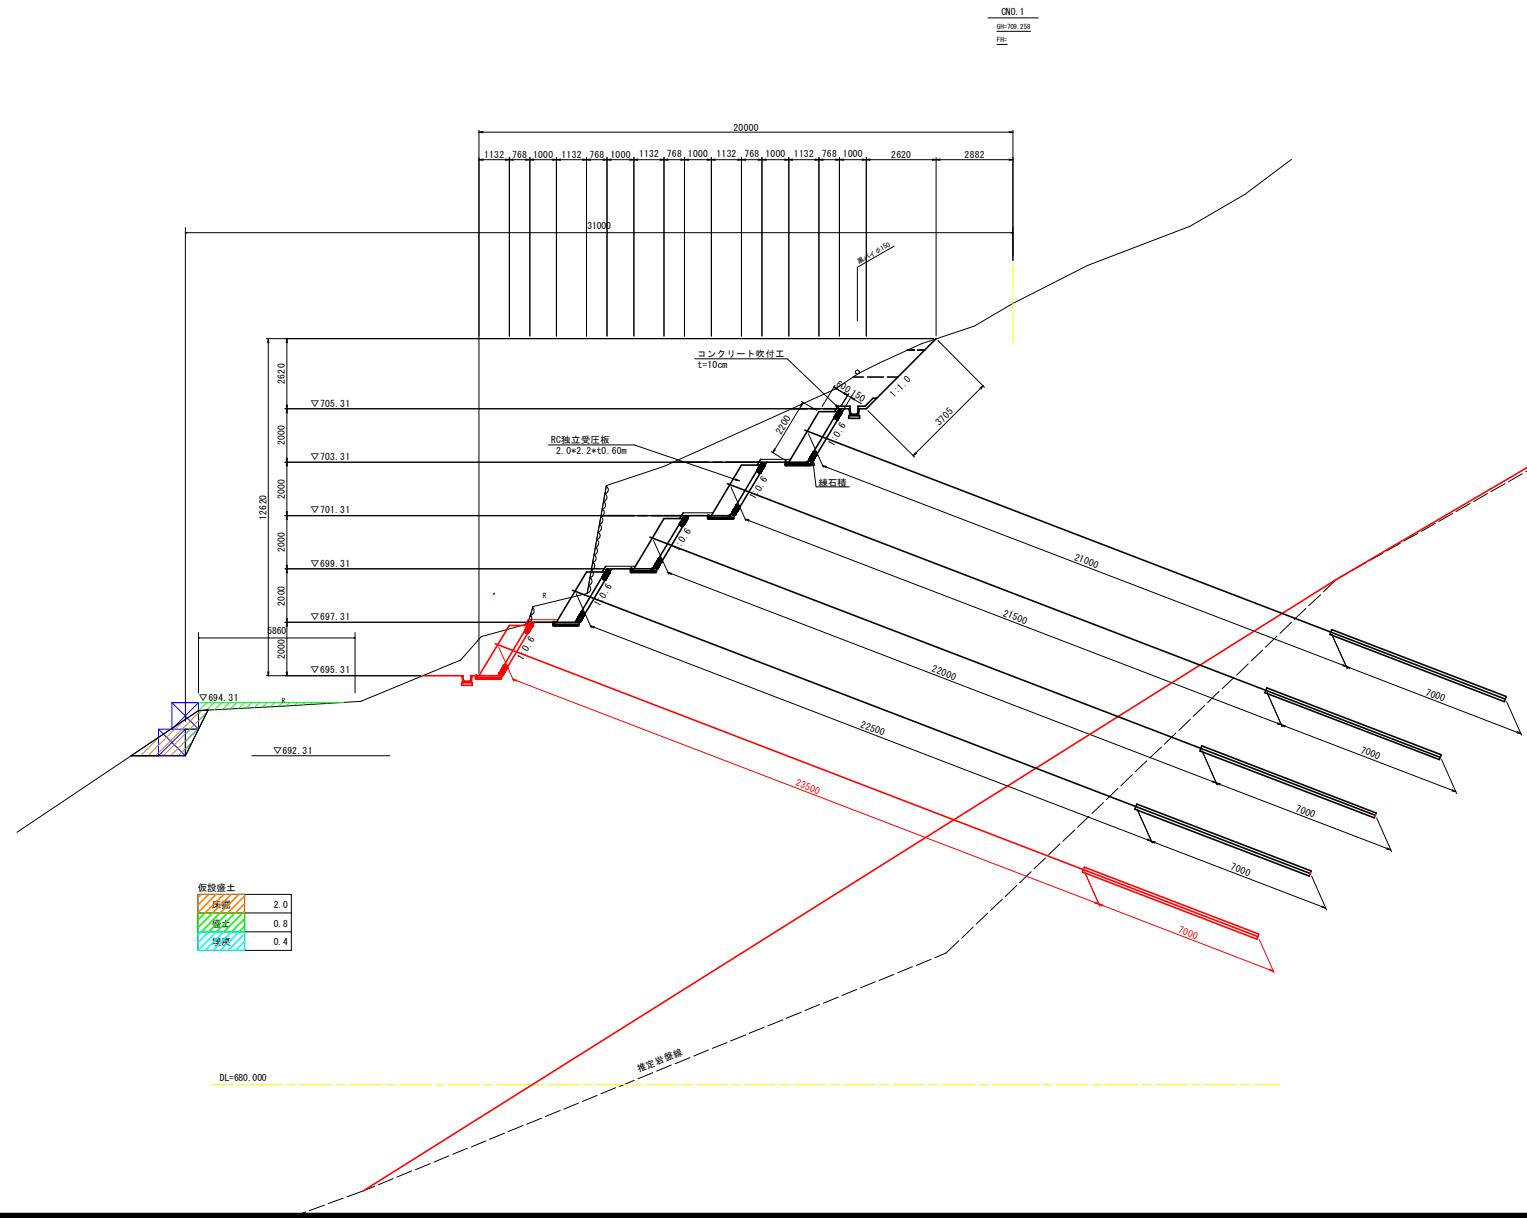

仮設横断図(2)

S=1/100

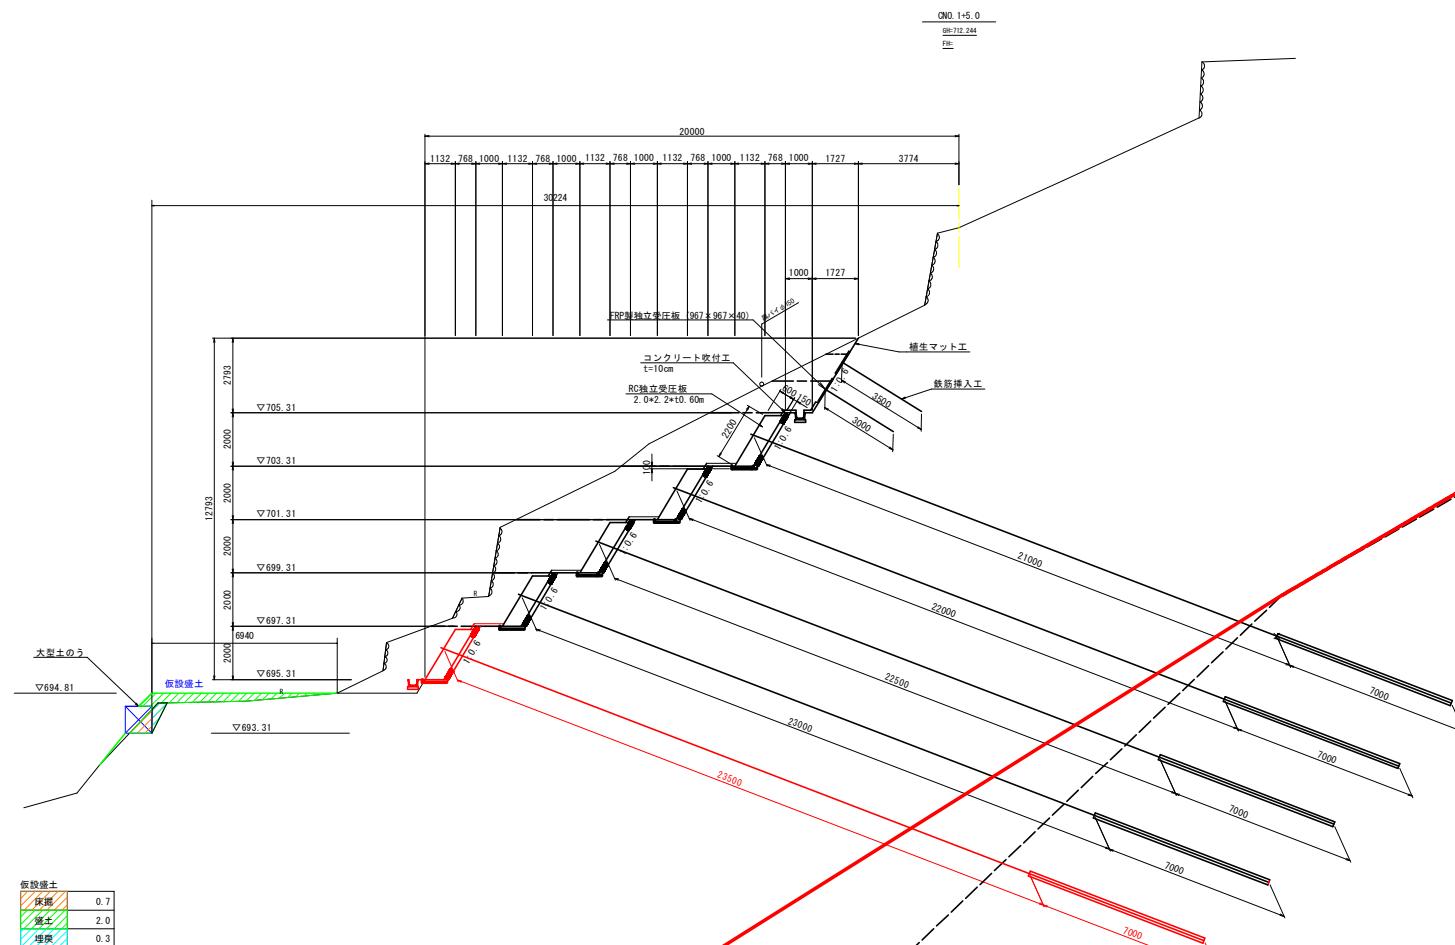


実施設計図面

工事名	R7三土 栗山地すべり 三・山城栗山 斜面対策工事
路線名等	栗山地すべり防止区域
工事箇所	三好市山城町栗山
図面名	仮設模様断(2)
縮尺	1/100
会社名	
事業者名	徳島県西部総合県民県土整備部(三好)

## 仮設横断図(3)


S=1/100

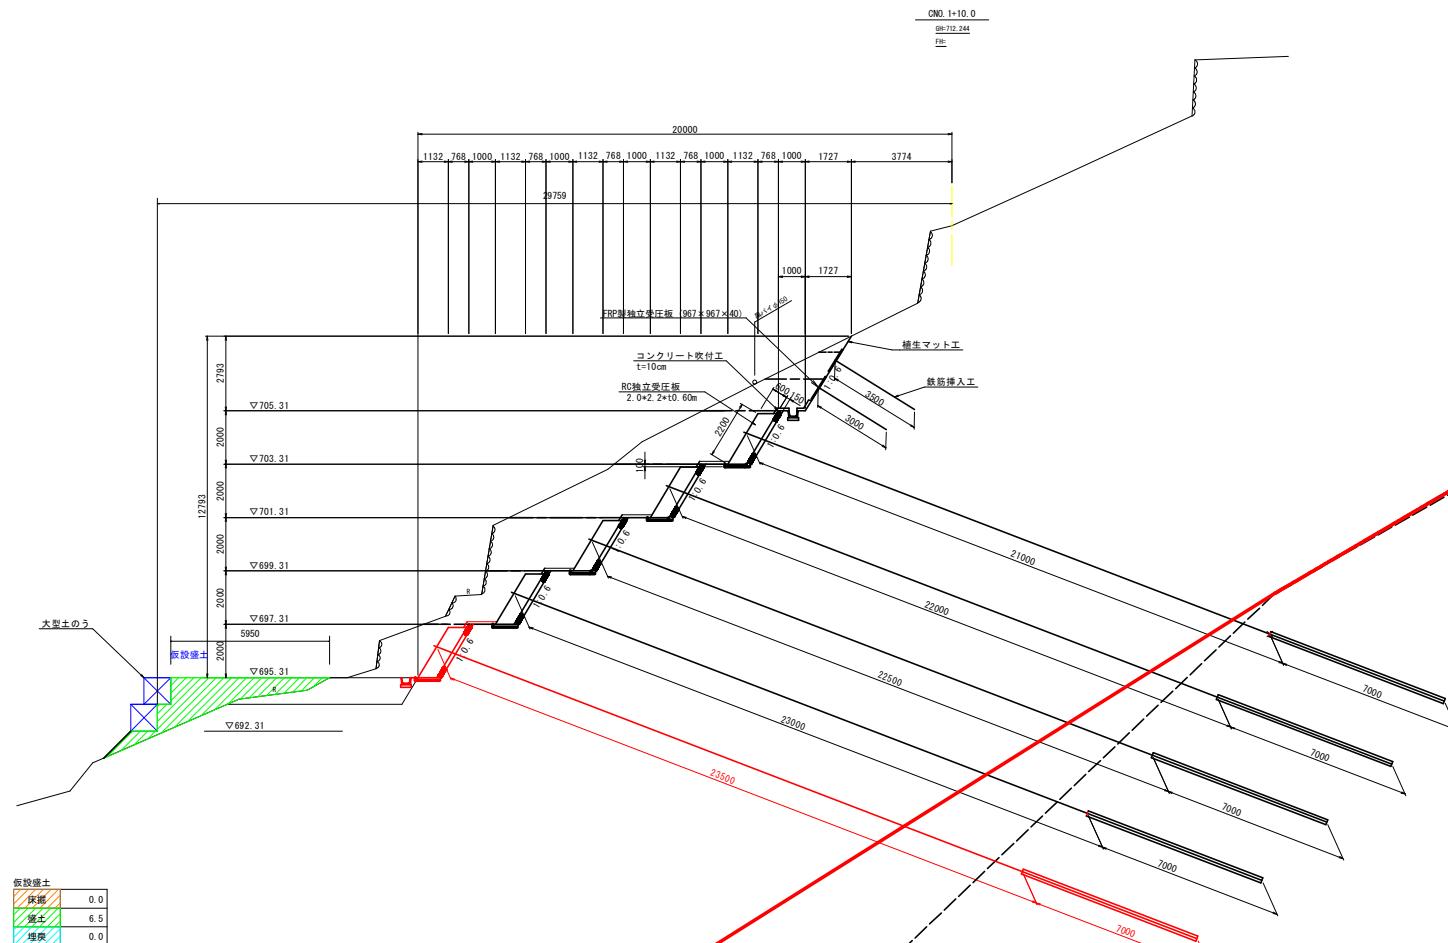


実施設計図面		
工事名	R7三土 荘山地すべり 三・山越要山斜面対策工事	
路線名等	莊山地すべり防止区域	
工事箇所	三好市山城町葉山	
図面名	仮設横断図(3)	
縮尺	1/100	図面番号 19 / 24
会社名	徳島県西部総合県民局県土整備部(三好)	

仮設横断図(4)


S=1/100

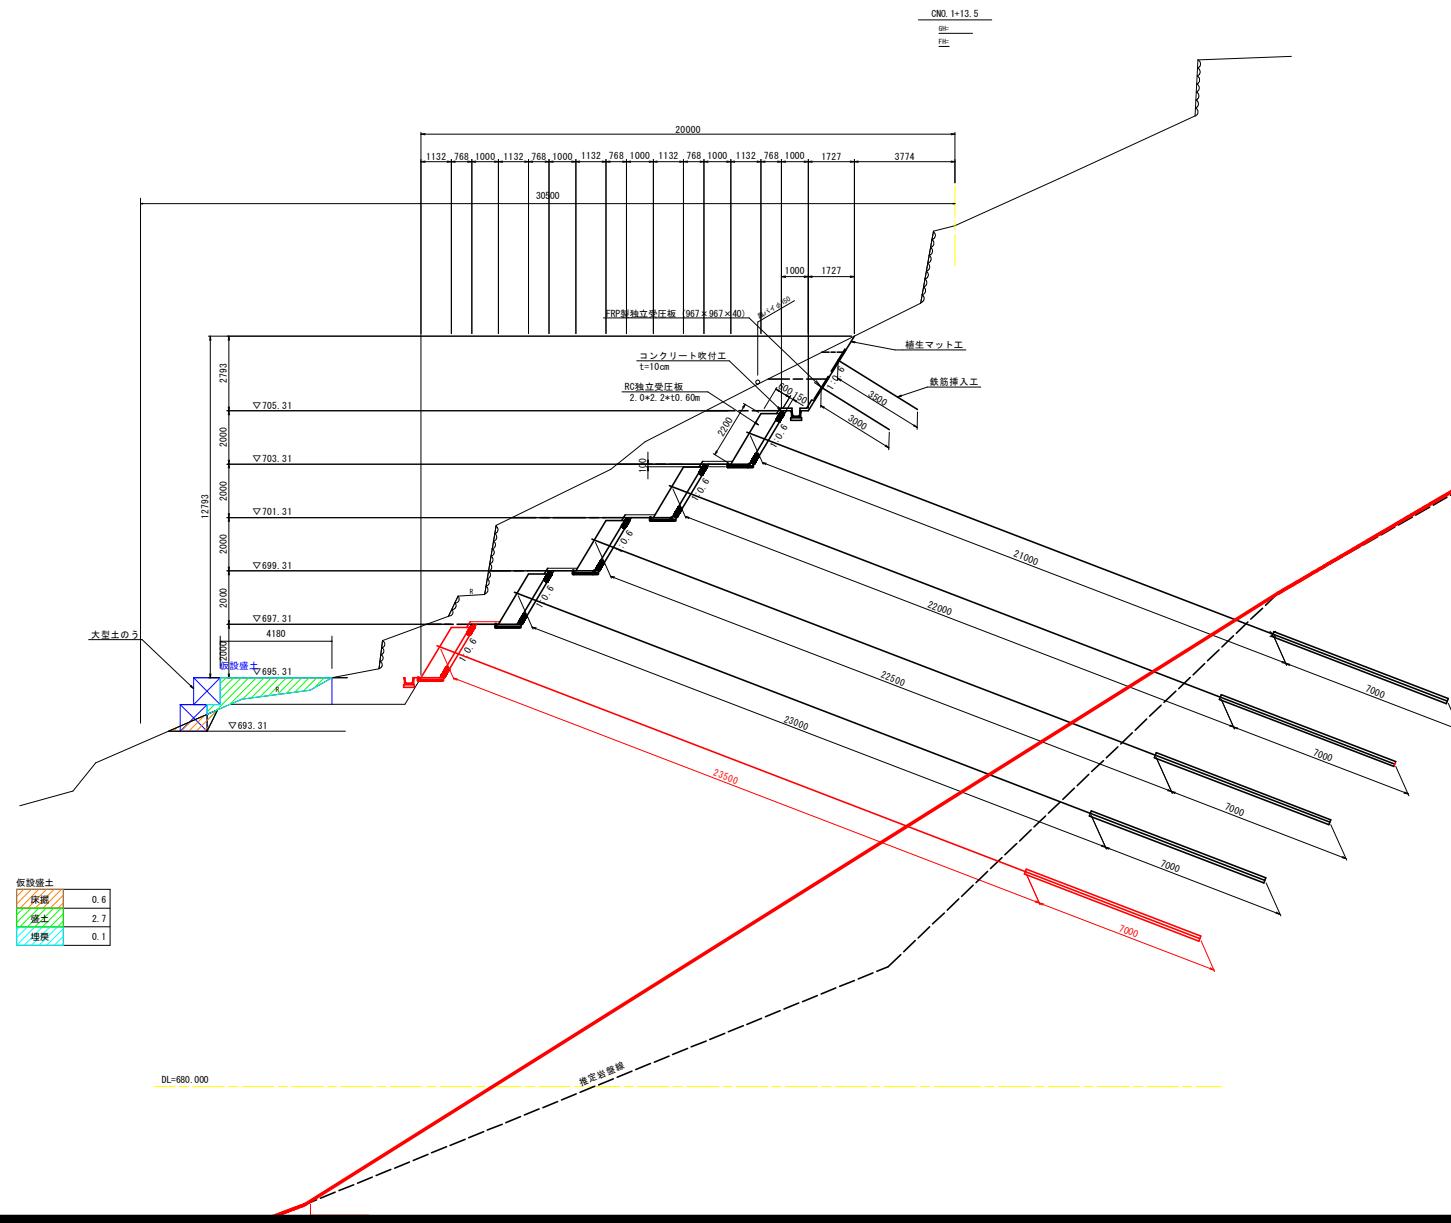

仮設横断図(5) S=1/100

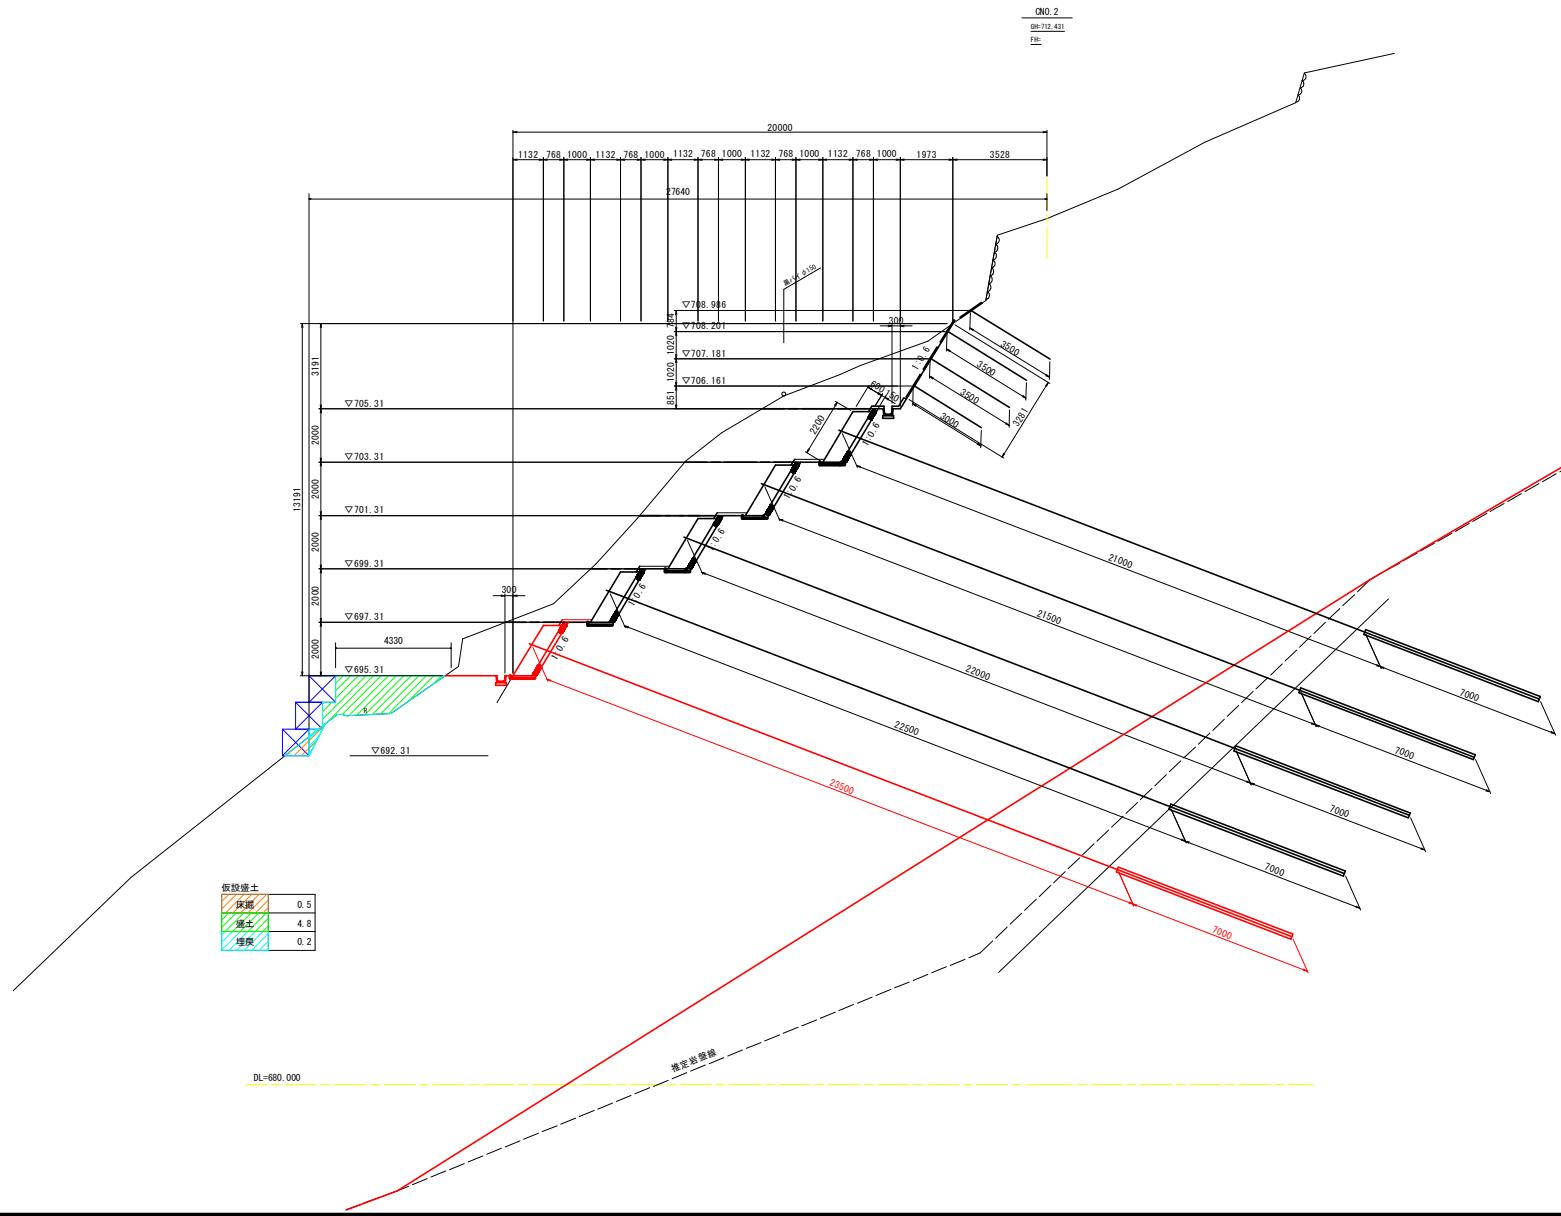


仮設横断図(6) S=1/100

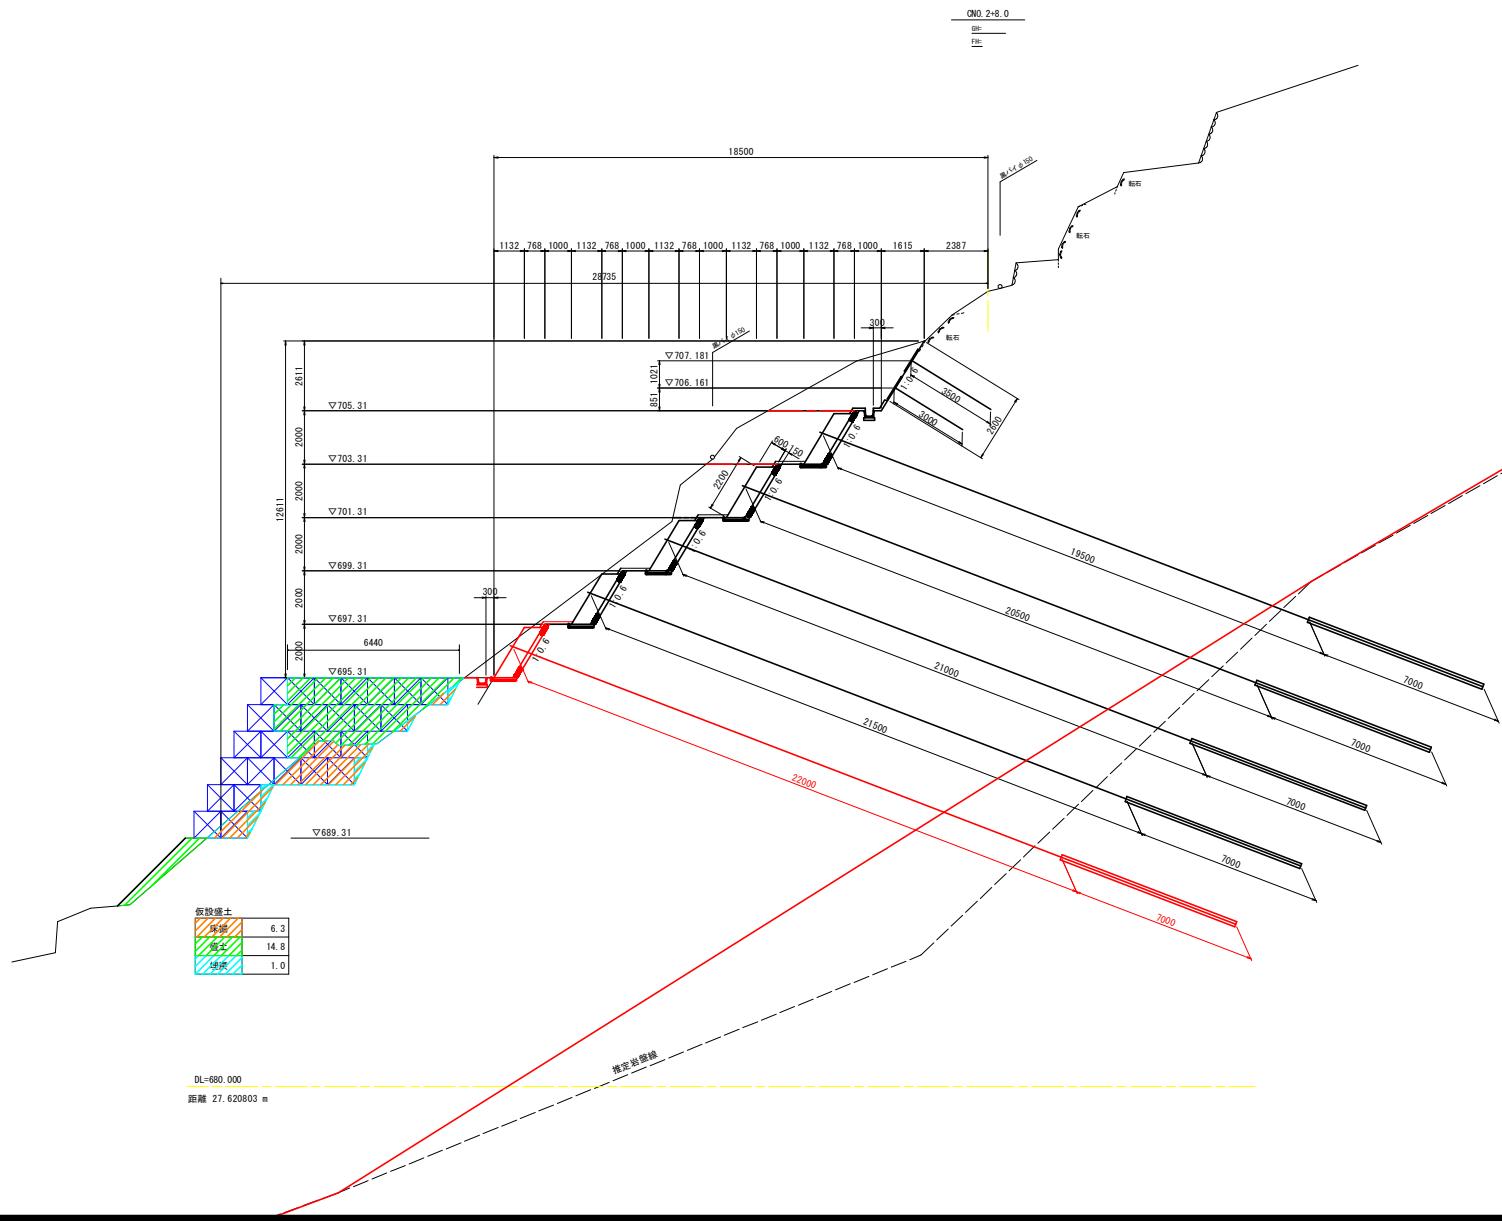

仮設横断図(7)

S=1/100

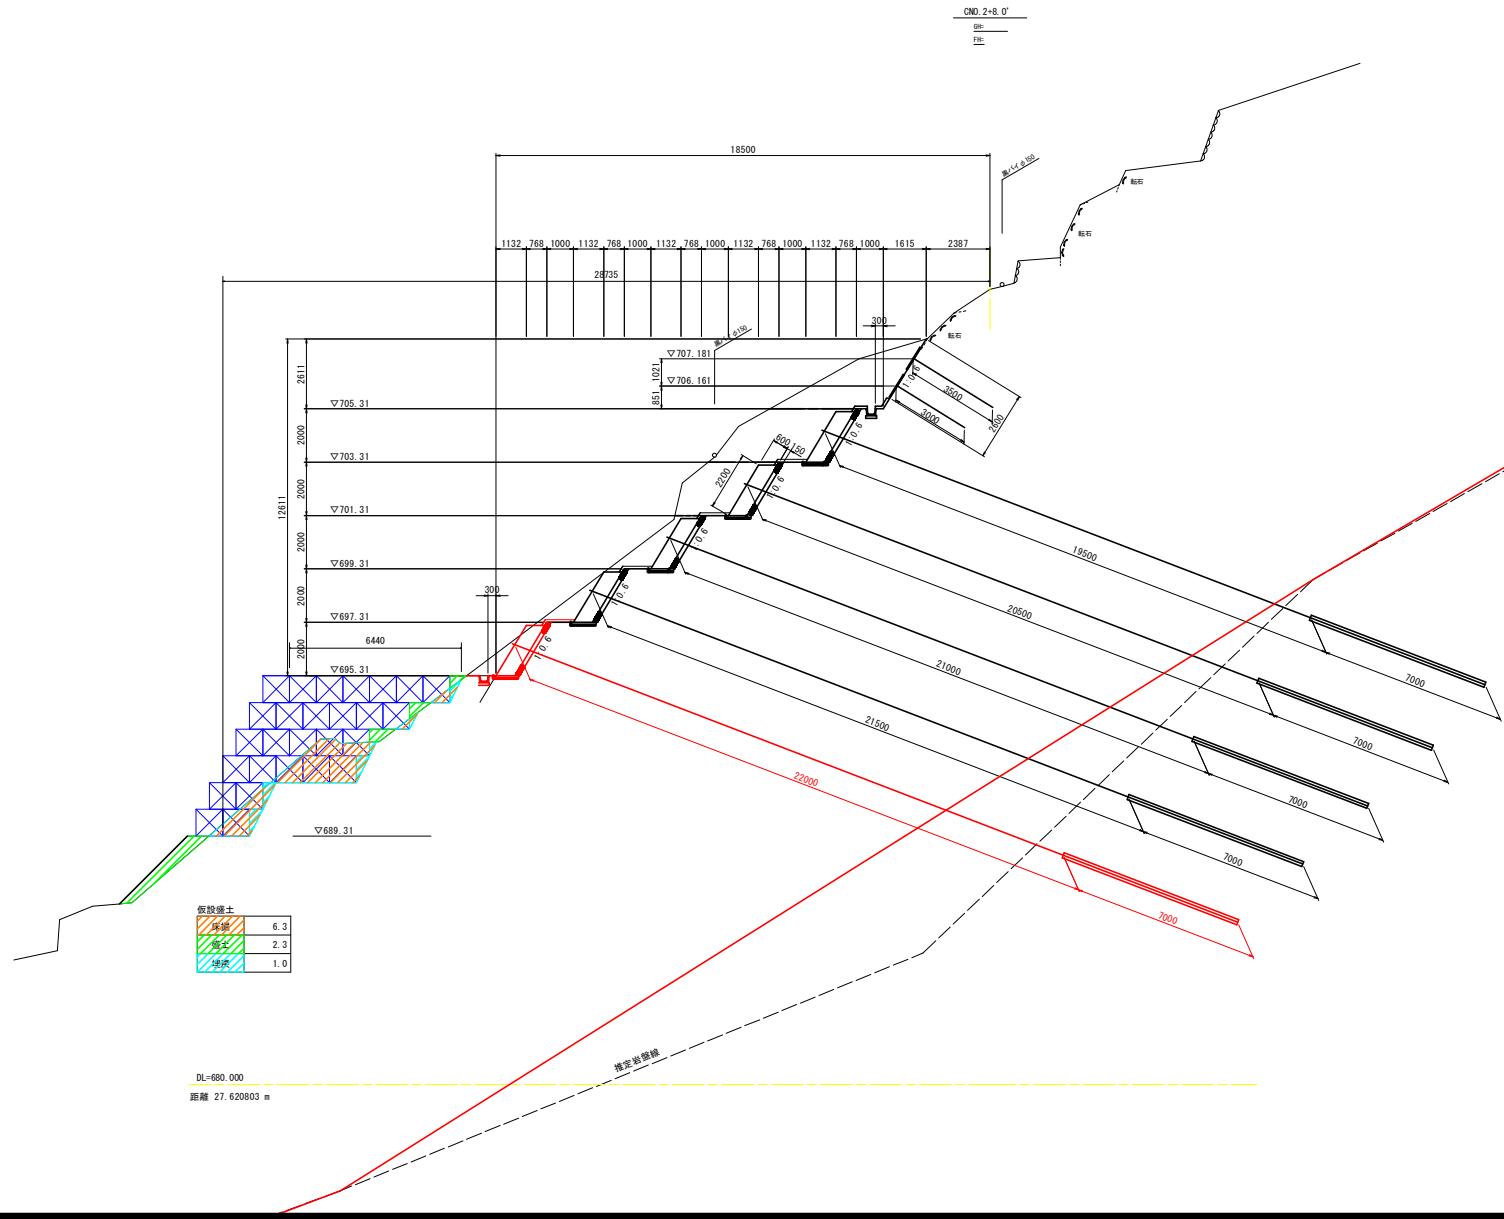

仮設横断図(8)

S=1/100

